

Planta arquitectónica

Segundo nivel



Proyecto: **Arq. Christian Ocampo Villegas**

Proyecto Estructural:

Ing. Luis Fernando González Vergara

no. de perito: 2288

Perito responsable de obra: Ing. Luis Fernando González Vergara no. de perito: 2288

Dibujo: **Arq. Daniela Unibe Gutierrez y** Arq. Lizbeth Alvarez Acosta

Casa Habitación

propietario: Grupo Inmobiliario Niza S.A. de C.V.

lote: **5A**

área lote: **320.492 m2** sup. construida: **290 m2**

manzana: **370**

plano:

Plantas arquitectónicas

fecha: **Octubre 2016**

escala: **1:75**

acotación:


tamaño: **90 x 60 cms**

notas:

·ESTE PLANO DEBERÁ VERIFICARSE CON LOS CUALQUIER DISCREPANCIA DEBERÁ DE CONSULTARSE CON LA DIRECCIÓN DE OBRA


·LOS ACABADOS SEÑALADOS EN ESTE PLANO DEBERÁN EJECUTARSE CON LAS ESPECIFICACIONES INDICADAS.

·EL CONTRATISTA DEBERÁ RATIFICAR EN SITIO ANTES DE EJECUTAR CUALQUIER TRABAJO, CORROBORANDO CUALQUIER DIFERENCIA QUE HUBIESE, ASÍ COMO LA INTERPRETACIÓN QUE DE EL PROPIO CONTRATISTA AL PLANO.

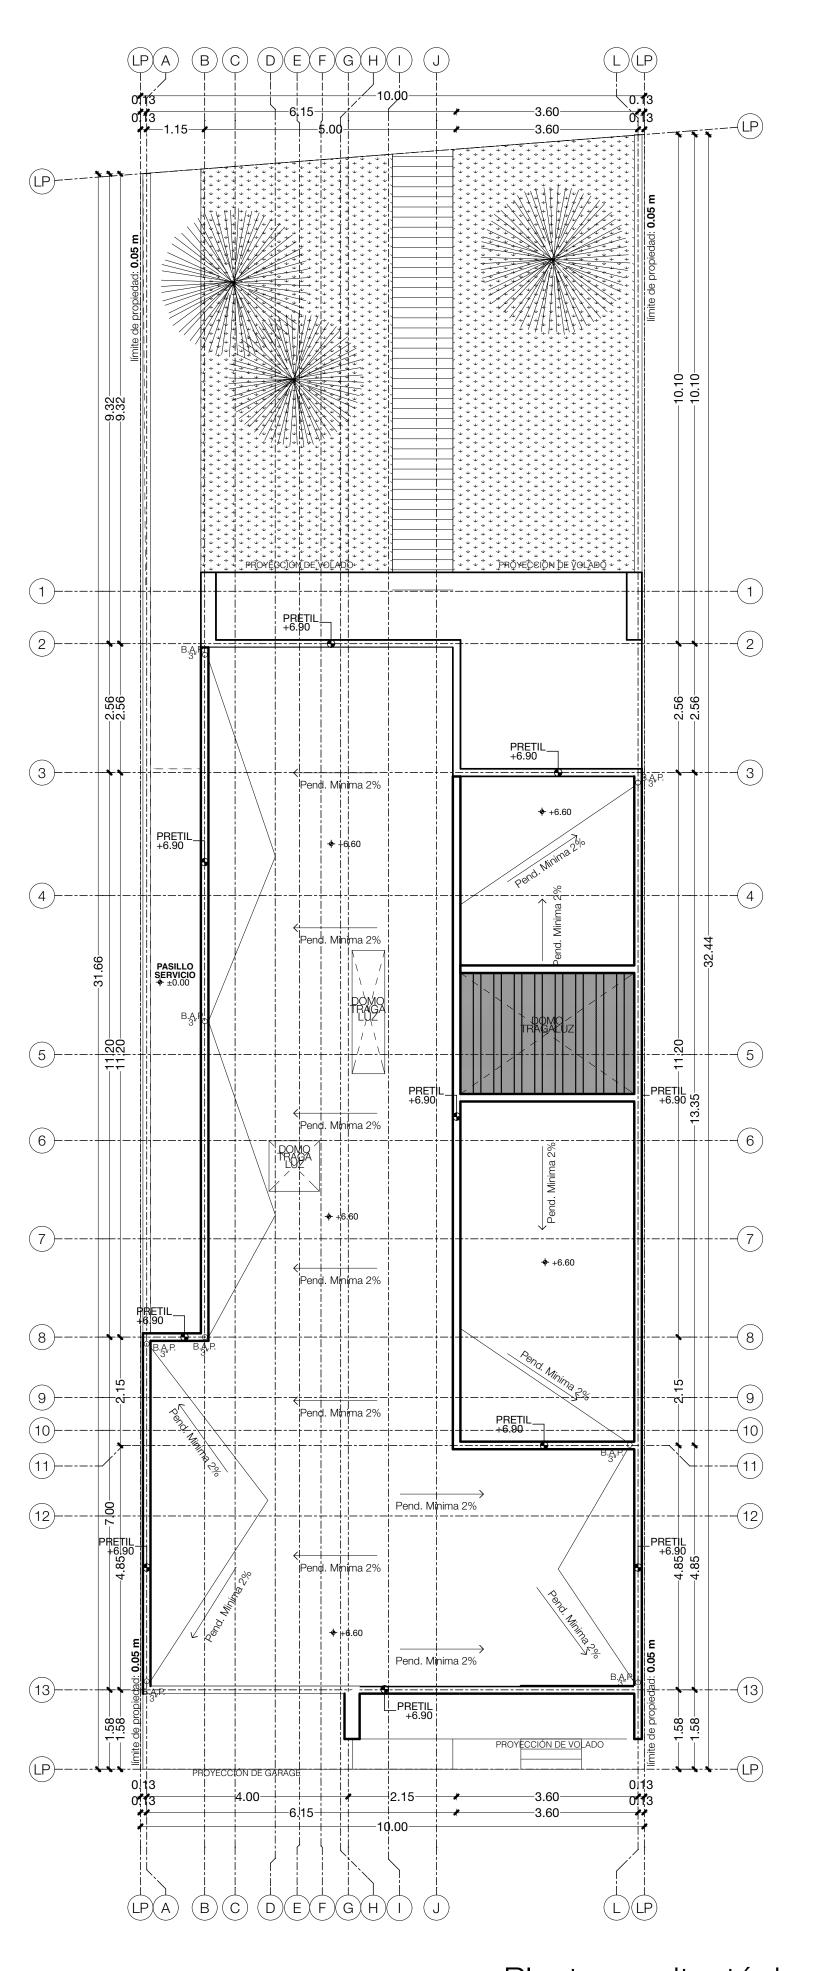

Planta arquitectónica de conjunto



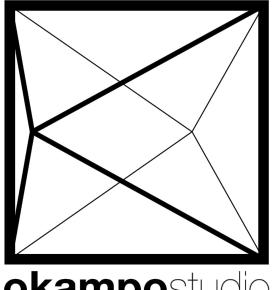

okampostudio

Proyecto: **Arq. Christian Ocampo Villegas**

Proyecto Estructural:
Ing. Luis Fernando González Vergara
no. de perito: 2288

Perito responsable de obra: Ing. Luis Fernando González Vergara no. de perito: 2288

Dibujo: **Arq. Daniela Unibe Gutierrez y** Arq. Lizbeth Alvarez Acosta

Casa Habitación

propietario: Grupo Inmobiliario Niza S.A. de C.V.

área lote: **320.492 m2** sup. construida: **290 m2**

lote: **5A**

manzana: **370**

plano:

Planta de conjunto y localización

fecha: **Octubre 2016**

escala: **1:75**

acotación: **metros**


tamaño: **90 x 60 cms**

notas:

·ESTE PLANO DEBERÁ VERIFICARSE CON LOS CUALQUIER DISCREPANCIA DEBERÁ DE CONSULTARSE CON LA DIRECCIÓN DE OBRA

·LOS ACABADOS SEÑALADOS EN ESTE PLANO DEBERÁN EJECUTARSE CON LAS ESPECIFICACIONES INDICADAS.

·EL CONTRATISTA DEBERÁ RATIFICAR EN SITIO ANTES DE EJECUTAR CUALQUIER TRABAJO, CORROBORANDO CUALQUIER DIFERENCIA QUE HUBIESE, ASÍ COMO LA INTERPRETACIÓN QUE DE EL PROPIO CONTRATISTA AL PLANO.

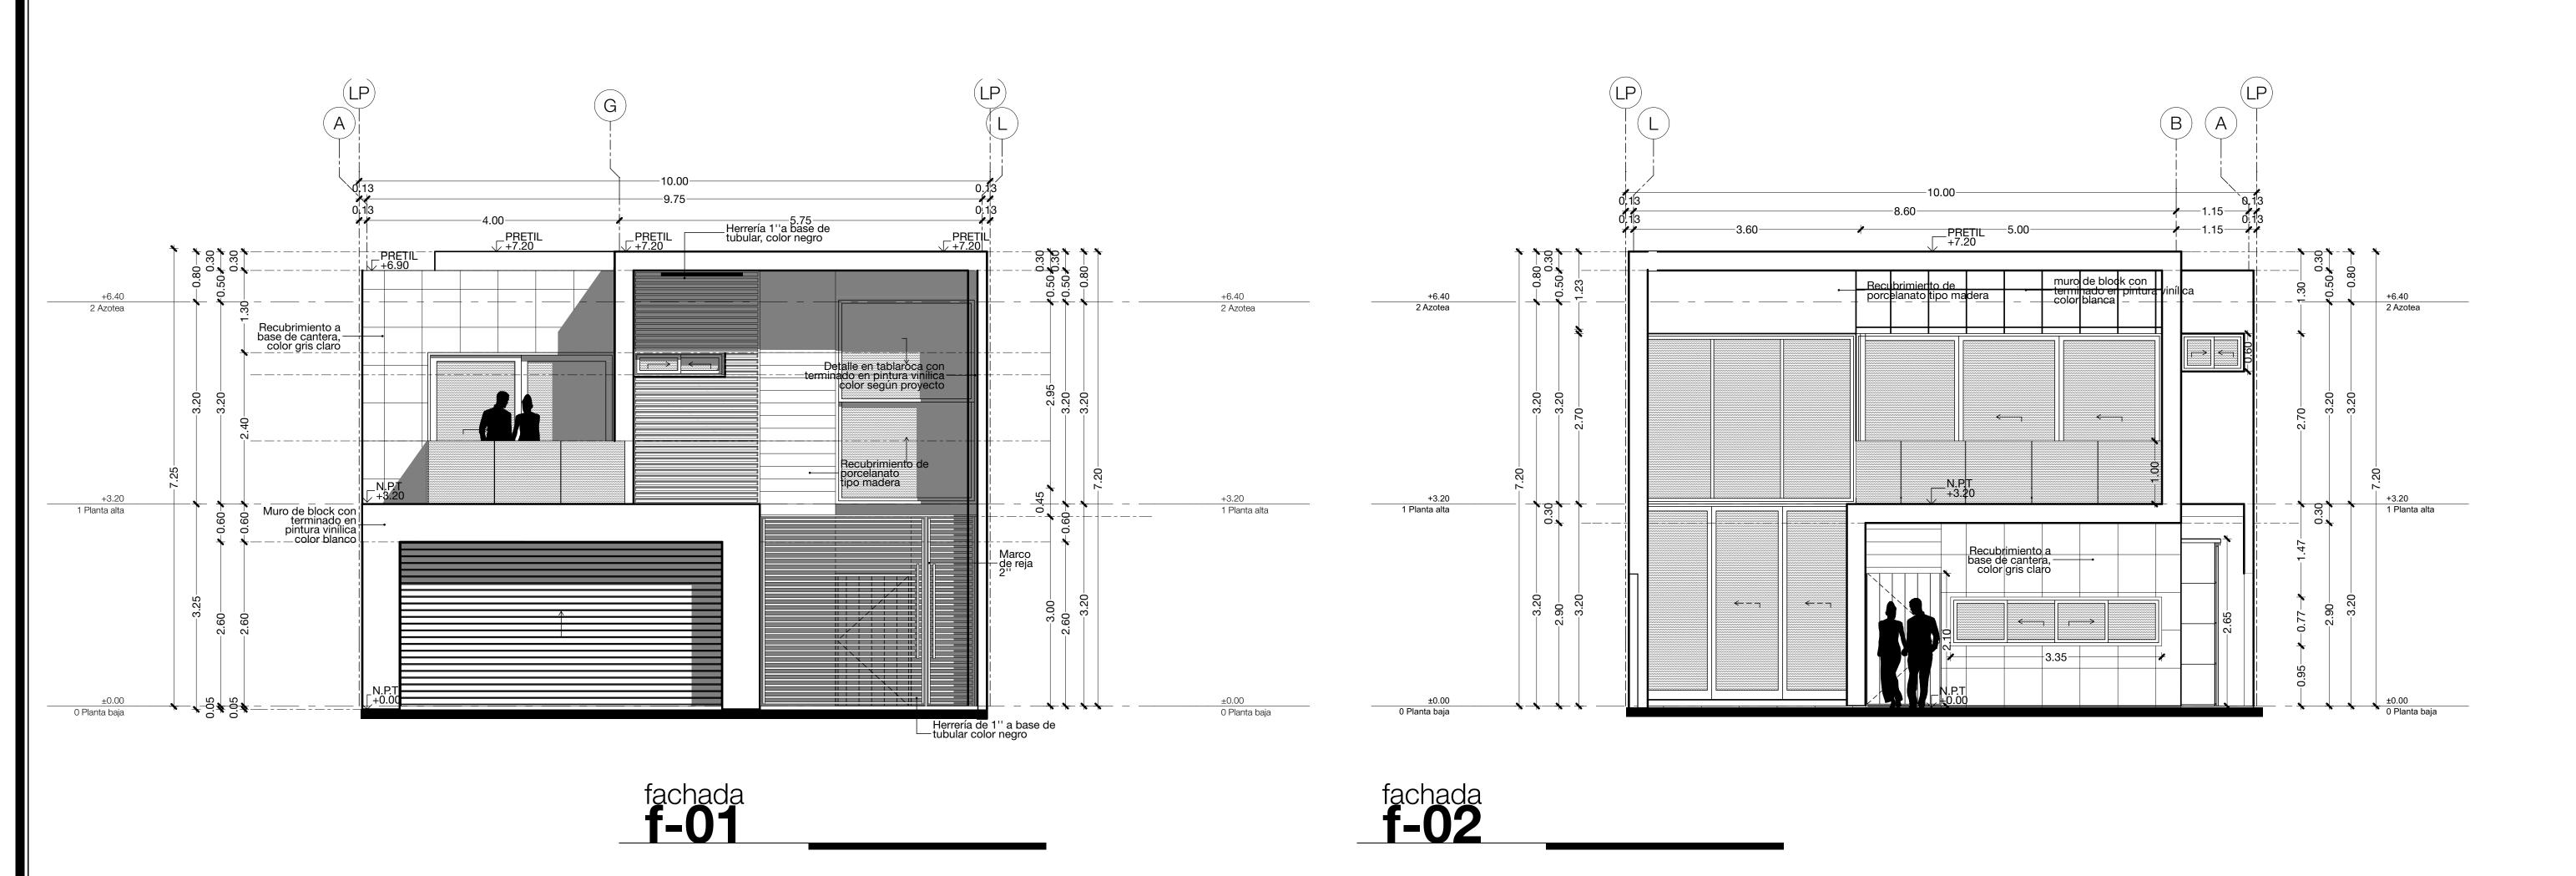



Proyecto: **Arq. Christian Ocampo Villegas**

Proyecto Estructural:
Ing. Luis Fernando González Vergara
no. de perito: 2288
Perito responsable de obra:

Ing. Luis Fernando González Vergara
no. de perito: 2288

Dibujo: **Arq. Daniela Unibe Gutierrez y Arq. Lizbeth Alvarez Acosta**

Casa Habitación

propietario: Grupo Inmobiliario Niza S.A. de C.V.

irupo Inmobiliario Niza S.A. de C.\

área lote: sup. construida: 290 m2

manzana: lote: **5A**

Fachadas arquitectónicas **f-01 f-02 f-03**

> fecha: **Octubre 2016**

escala: **1:50**

> tamaño: **90 x 60 cms**

acotación:

metros

notas:


·ESTE PLANO DEBERÁ VERIFICARSE CON LOS CORRESPONSABLES DE INGENIERÍAS, CUALQUIER DISCREPANCIA DEBERÁ DE CONSULTARSE CON LA DIRECCIÓN DE OBRA.


·LOS ACABADOS SEÑALADOS EN ESTE PLANO DEBERÁN EJECUTARSE CON LAS ESPECIFICACIONES INDICADAS.

·EL CONTRATISTA DEBERÁ RATIFICAR EN SITIO ANTES DE EJECUTAR CUALQUIER TRABAJO, CORROBORANDO CUALQUIER DIFERENCIA QUE HUBIESE, ASÍ COMO LA INTERPRETACIÓN QUE DE EL PROPIO CONTRATISTA AL PLANO.

Este plano no es valido sin las firmas correspondientes

Arg. **03**

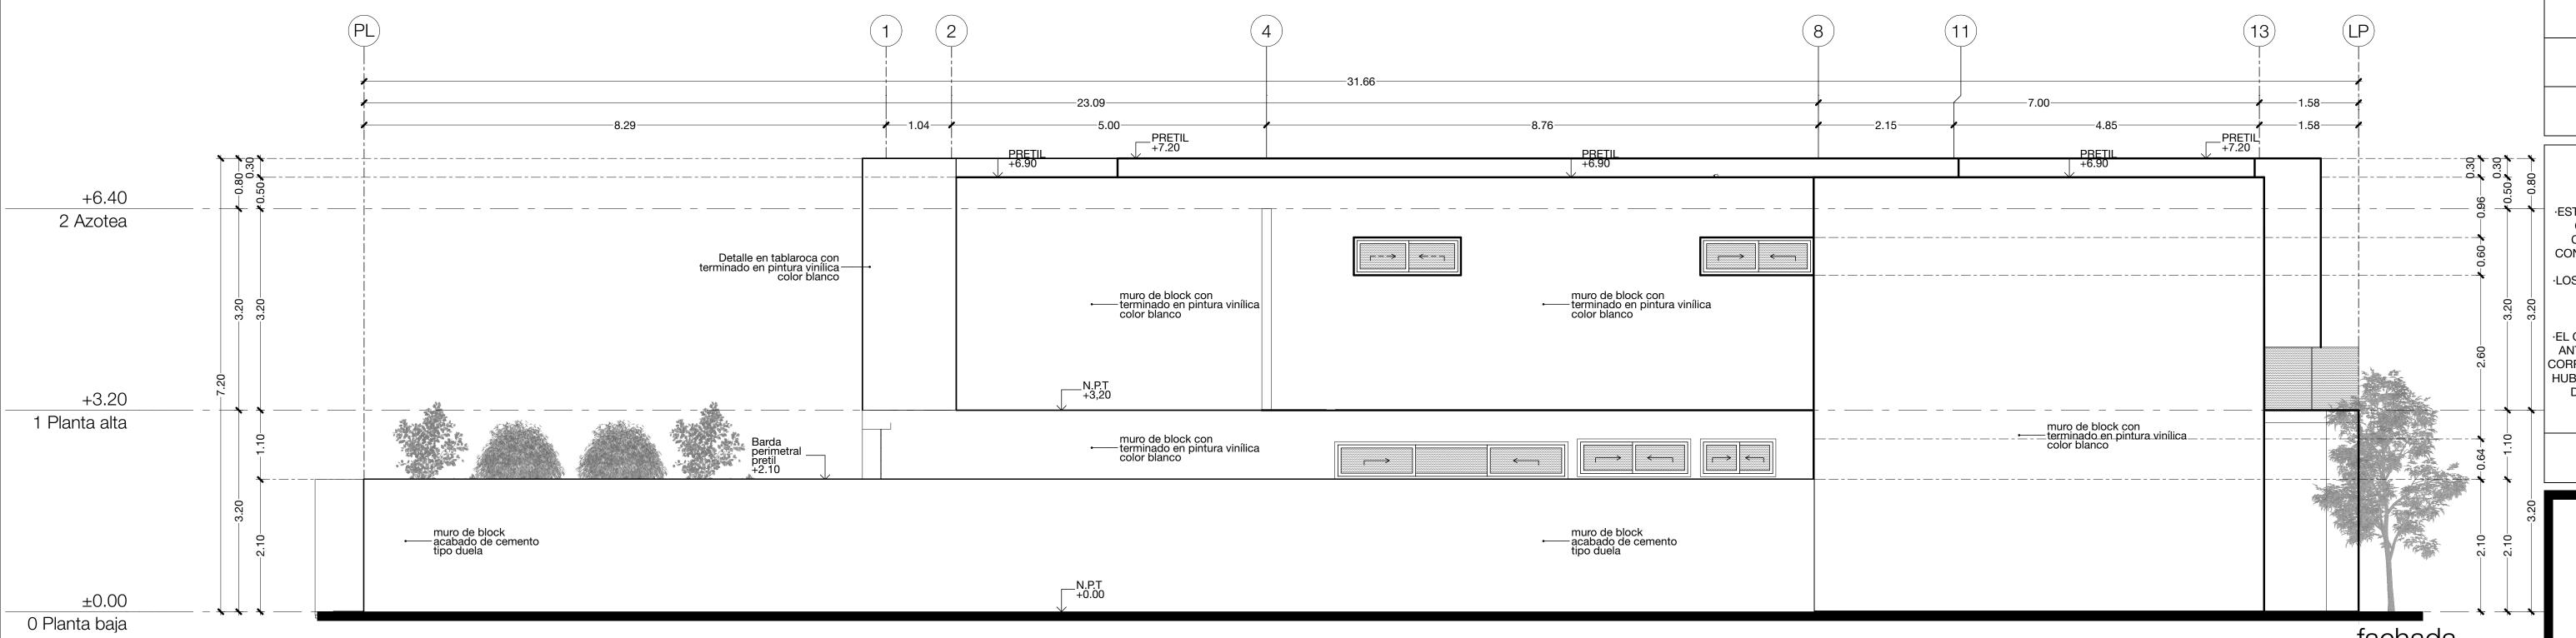

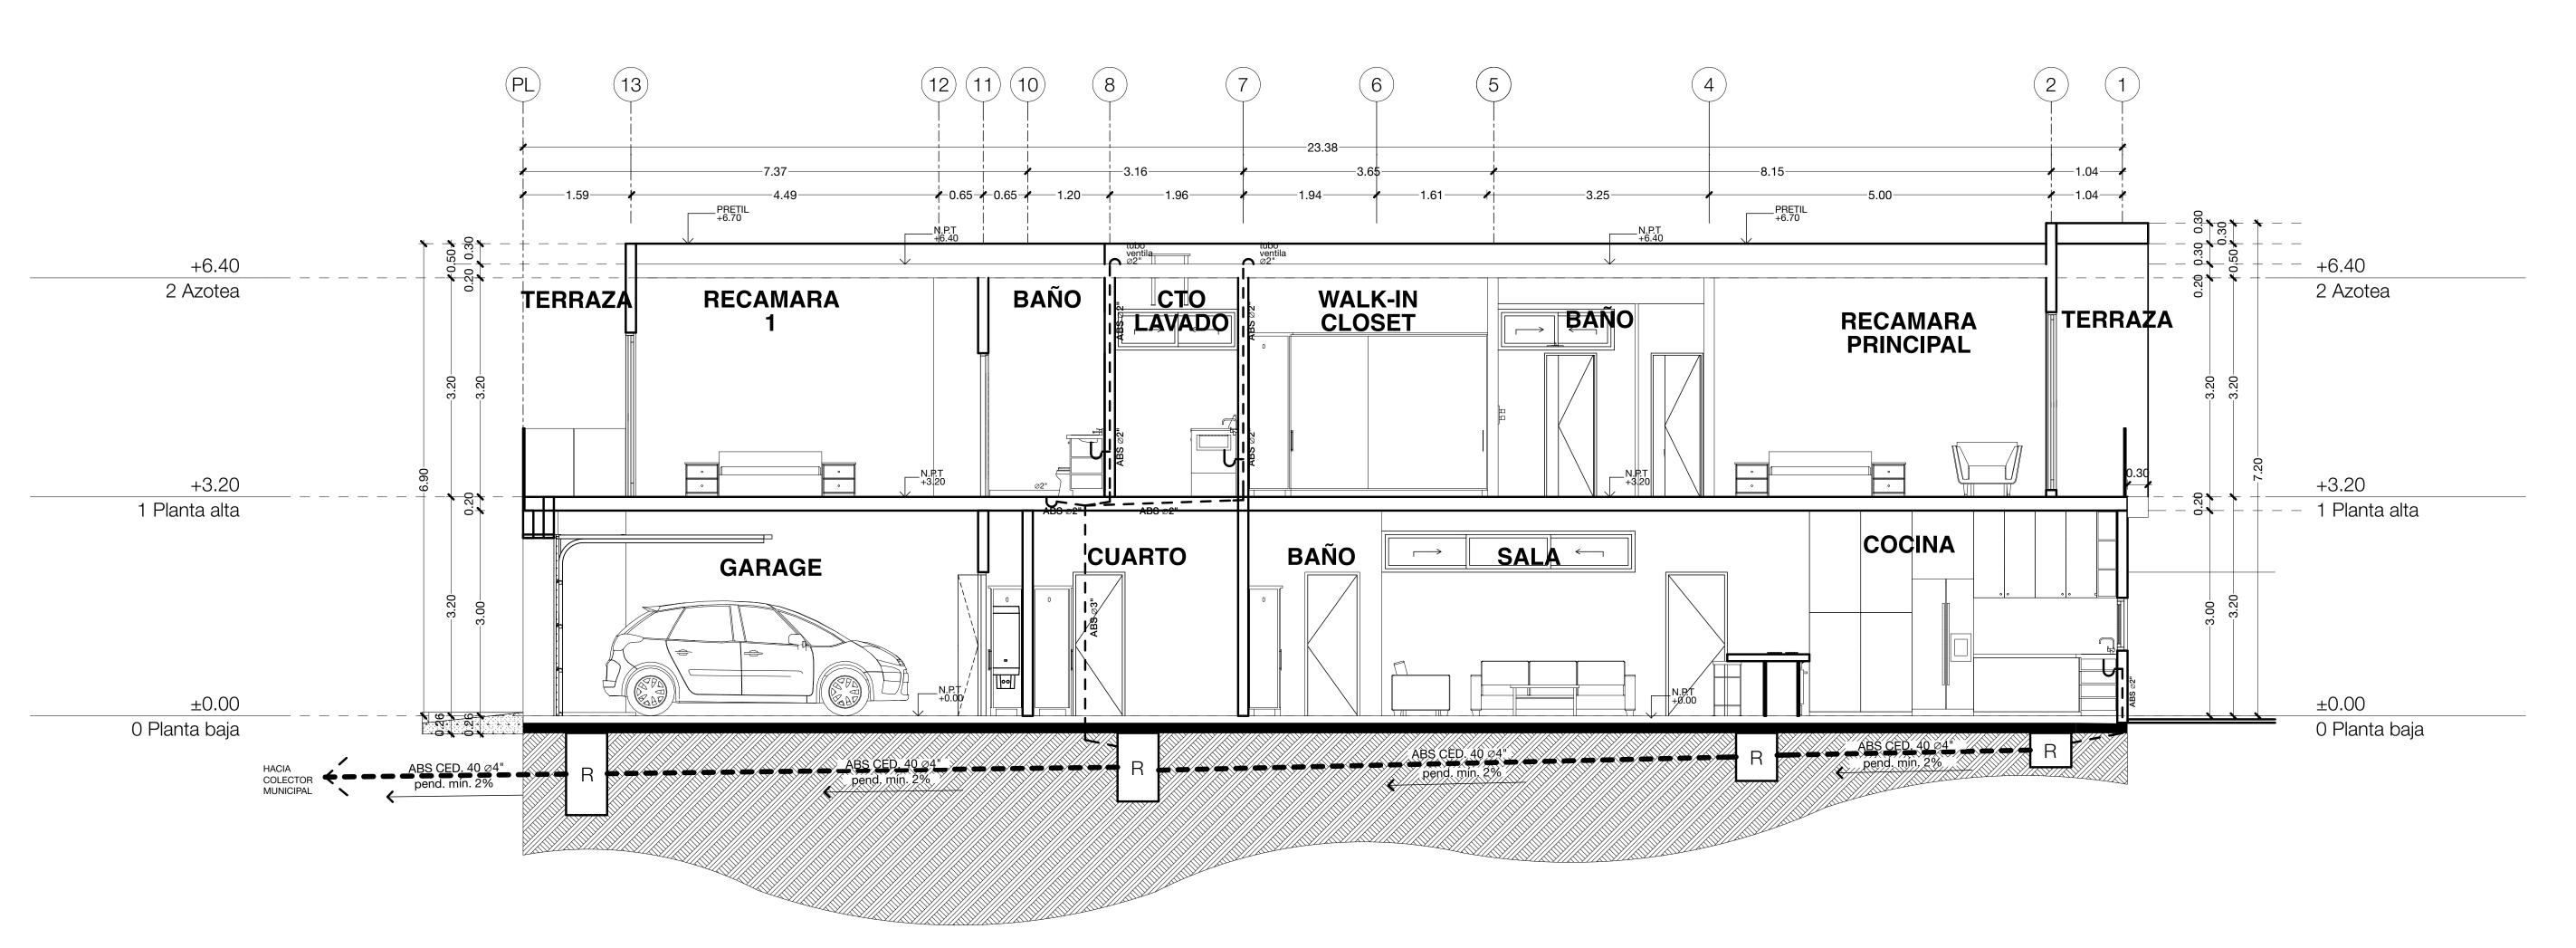

Sección Longitudinal



Proyecto: **Arq. Christian Ocampo Villegas**

Proyecto Estructural:
Ing. Luis Fernando González Vergara
no. de perito: 2288
Perito responsable de obra:
Ing. Luis Fernando González Vergara
no. de perito: 2288

Dibujo:
Arq. Daniela Unibe Gutierrez y
Arq. Lizbeth Alvarez Acosta

Casa Habitación

propietario: **Grupo Inmobiliario Niza S.A. de C.V.**

área lote: sup. construida: 290 m2

manzana: **370**

> Sección longitudinal

lote: **5A**

acotación: **metros**

fecha: **Octubre 2016**

escala: **1:50**

:

tamaño: **90 x 60 cms**

notas:


·ESTE PLANO DEBERÁ VERIFICARSE CON LOS CORRESPONSABLES DE INGENIERÍAS, CUALQUIER DISCREPANCIA DEBERÁ DE CONSULTARSE CON LA DIRECCIÓN DE OBRA.


·LOS ACABADOS SEÑALADOS EN ESTE PLANO DEBERÁN EJECUTARSE CON LAS ESPECIFICACIONES INDICADAS.

·EL CONTRATISTA DEBERÁ RATIFICAR EN SITIO ANTES DE EJECUTAR CUALQUIER TRABAJO, CORROBORANDO CUALQUIER DIFERENCIA QUE HUBIESE, ASÍ COMO LA INTERPRETACIÓN QUE DE EL PROPIO CONTRATISTA AL PLANO.

Este plano no es valido sin las firmas correspondientes

Arq. **04**

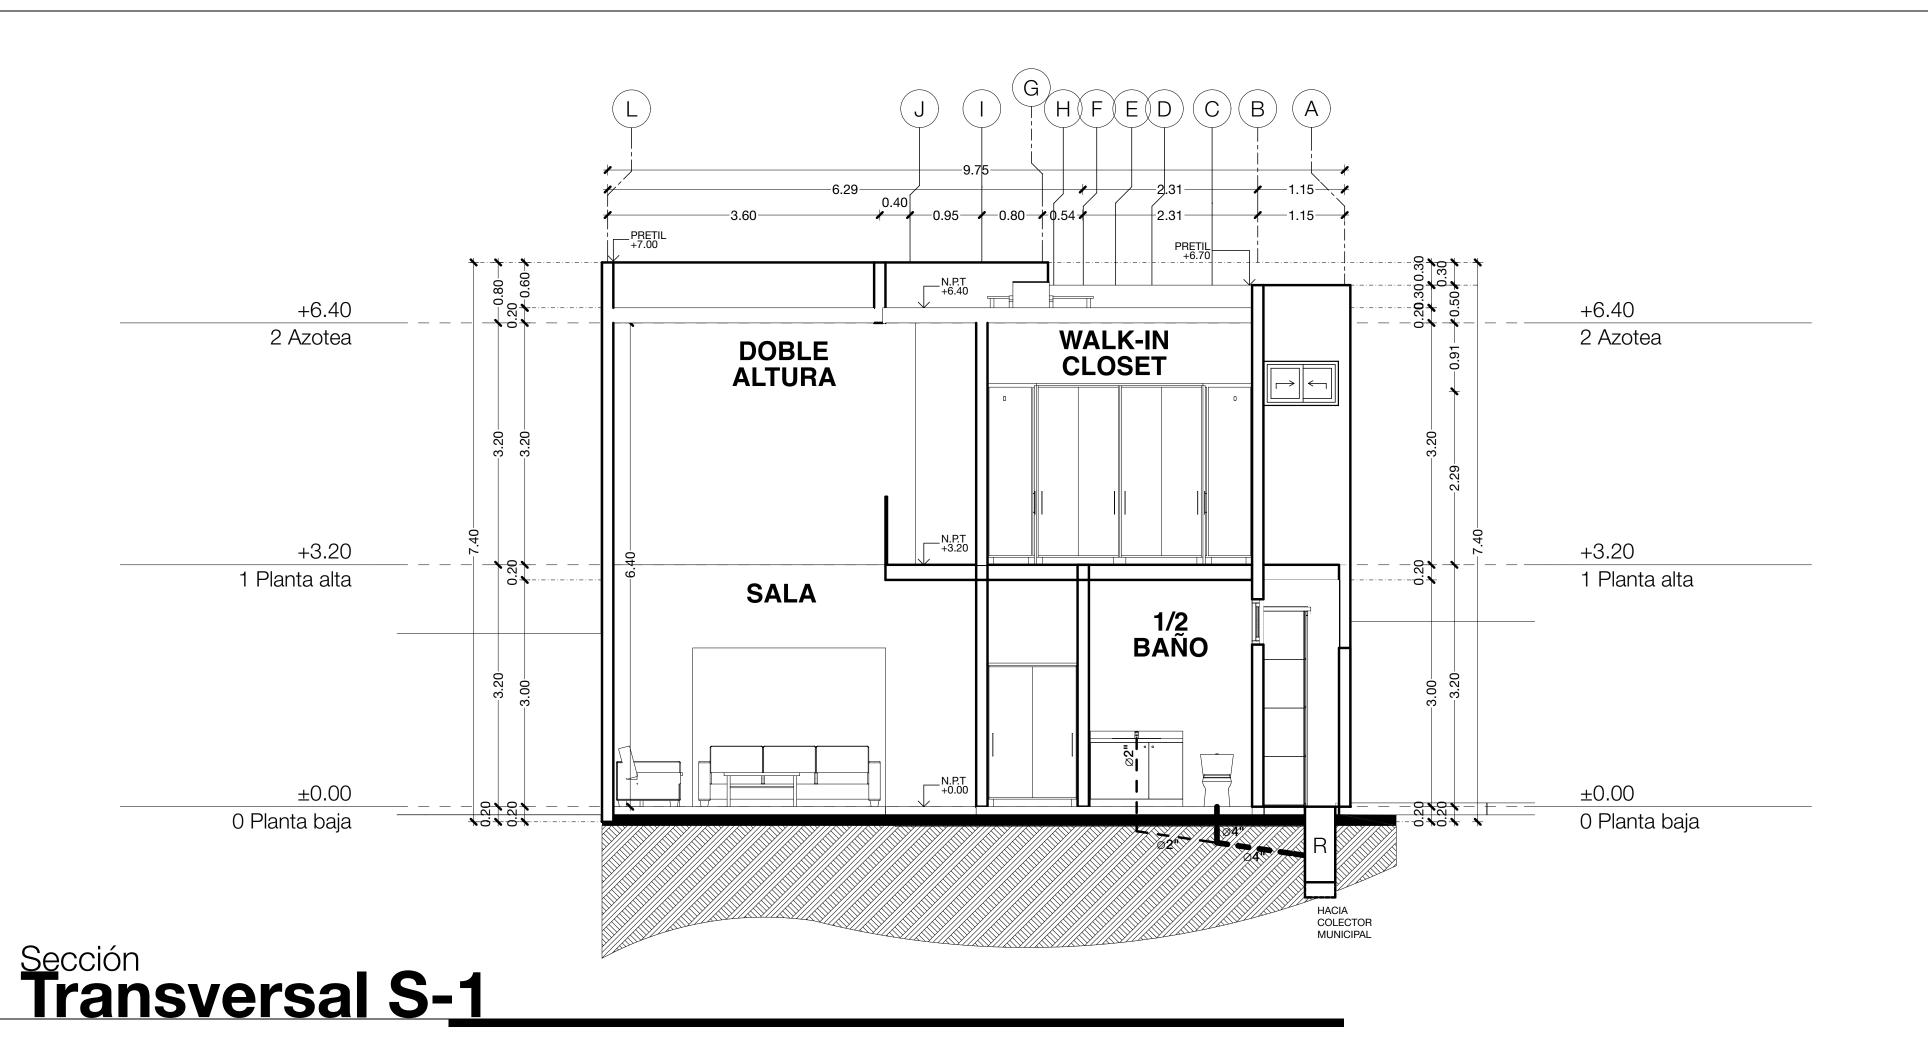

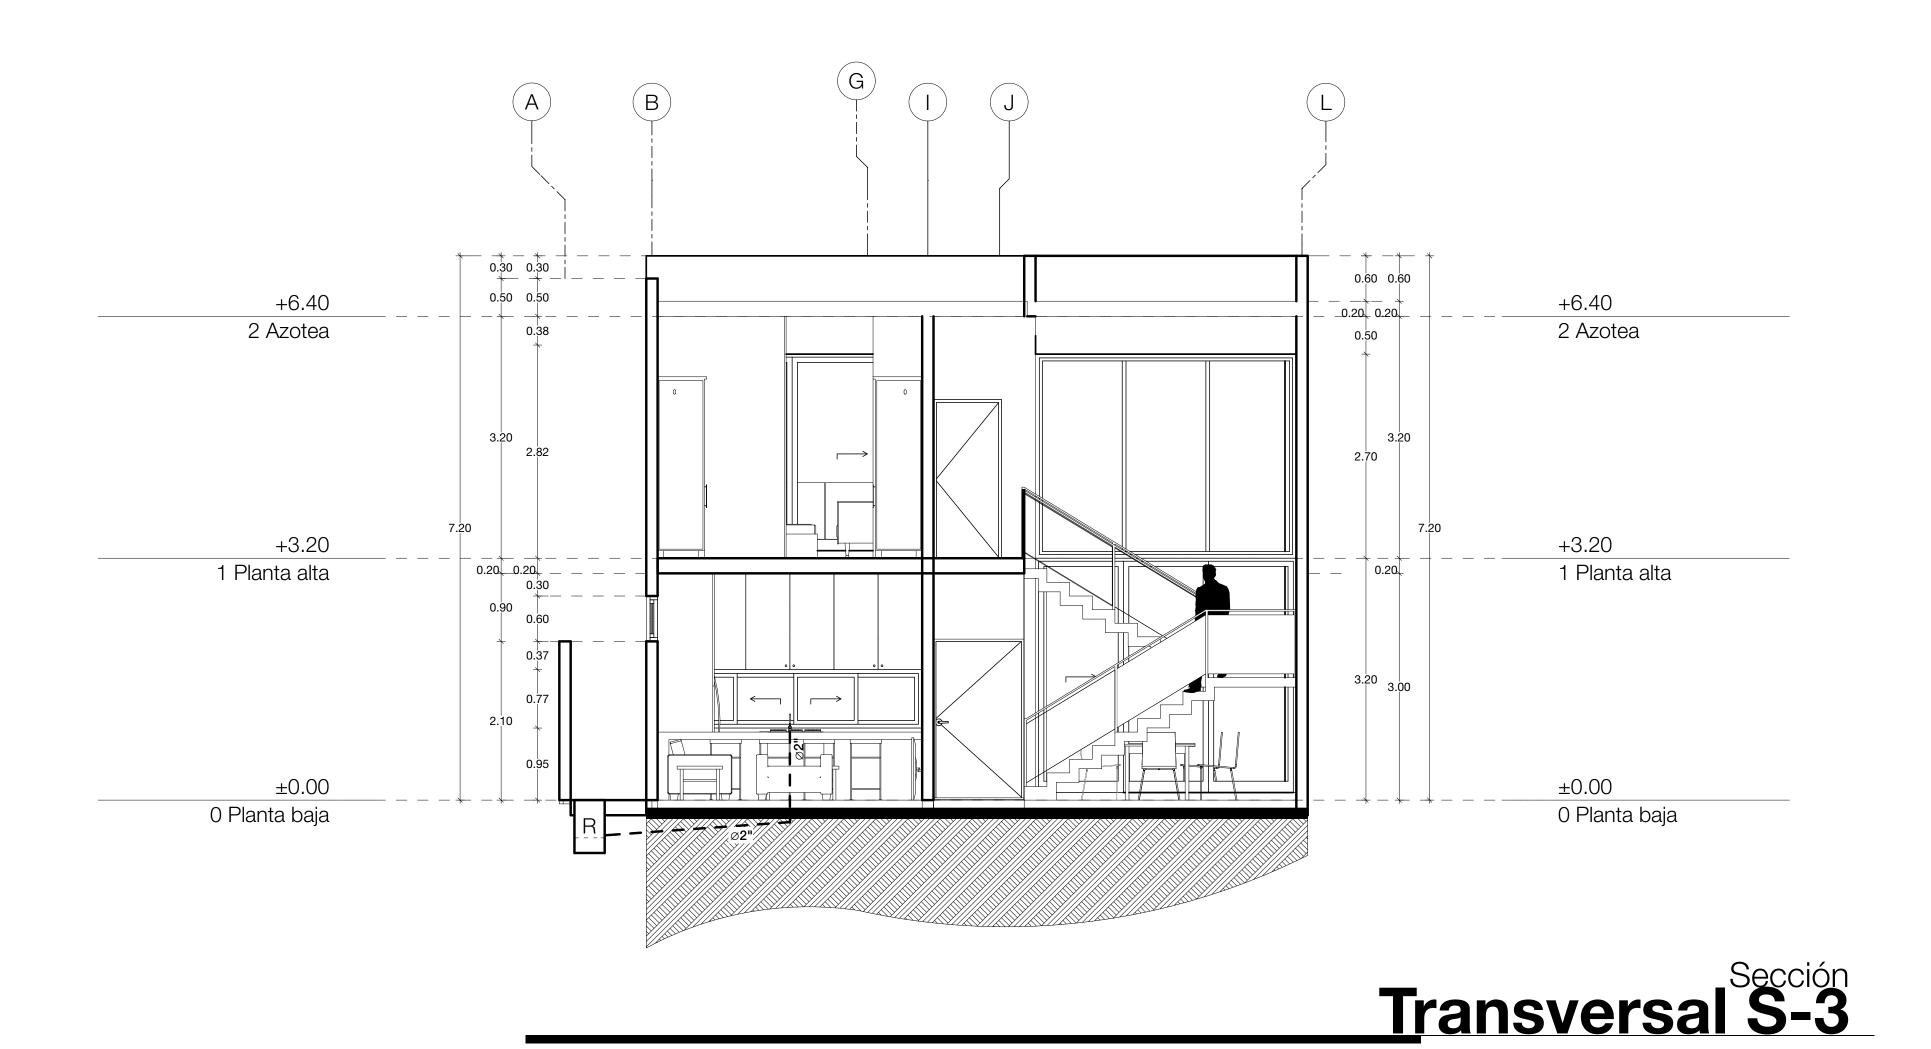



Proyecto: **Arq. Christian Ocampo Villegas**

Proyecto Estructural:
Ing. Luis Fernando González Vergara
no. de perito: 2288
Perito responsable de obra:

Ing. Luis Fernando González Vergara
no. de perito: 2288

Dibujo:
Arq. Daniela Unibe Gutierrez y
Arq. Lizbeth Alvarez Acosta

Casa Habitación

propietario: **Grupo Inmobiliario Niza S.A. de C.V.**

sup. construida: **290 m2**

área lote: **320.492 m2**

manzana: **370**

lote: **5A**

plano:

transversales

fecha: **Octubre 2016**

escala: **1:50**

tamaño: **90 x 60 cms**


acotación:

notas:


ESTE PLANO DEBERÁ VERIFICARSE CON LOS CORRESPONSABLES DE INGENIERÍAS, CUALQUIER DISCREPANCIA DEBERÁ DE CONSULTARSE CON LA DIRECCIÓN DE OBRA.

·LOS ACABADOS SEÑALADOS EN ESTE PLANO DEBERÁN EJECUTARSE CON LAS ESPECIFICACIONES INDICADAS.


·EL CONTRATISTA DEBERÁ RATIFICAR EN SITIO ANTES DE EJECUTAR CUALQUIER TRABAJO, CORROBORANDO CUALQUIER DIFERENCIA QUE HUBIESE, ASÍ COMO LA INTERPRETACIÓN QUE DE EL PROPIO CONTRATISTA AL PLANO.

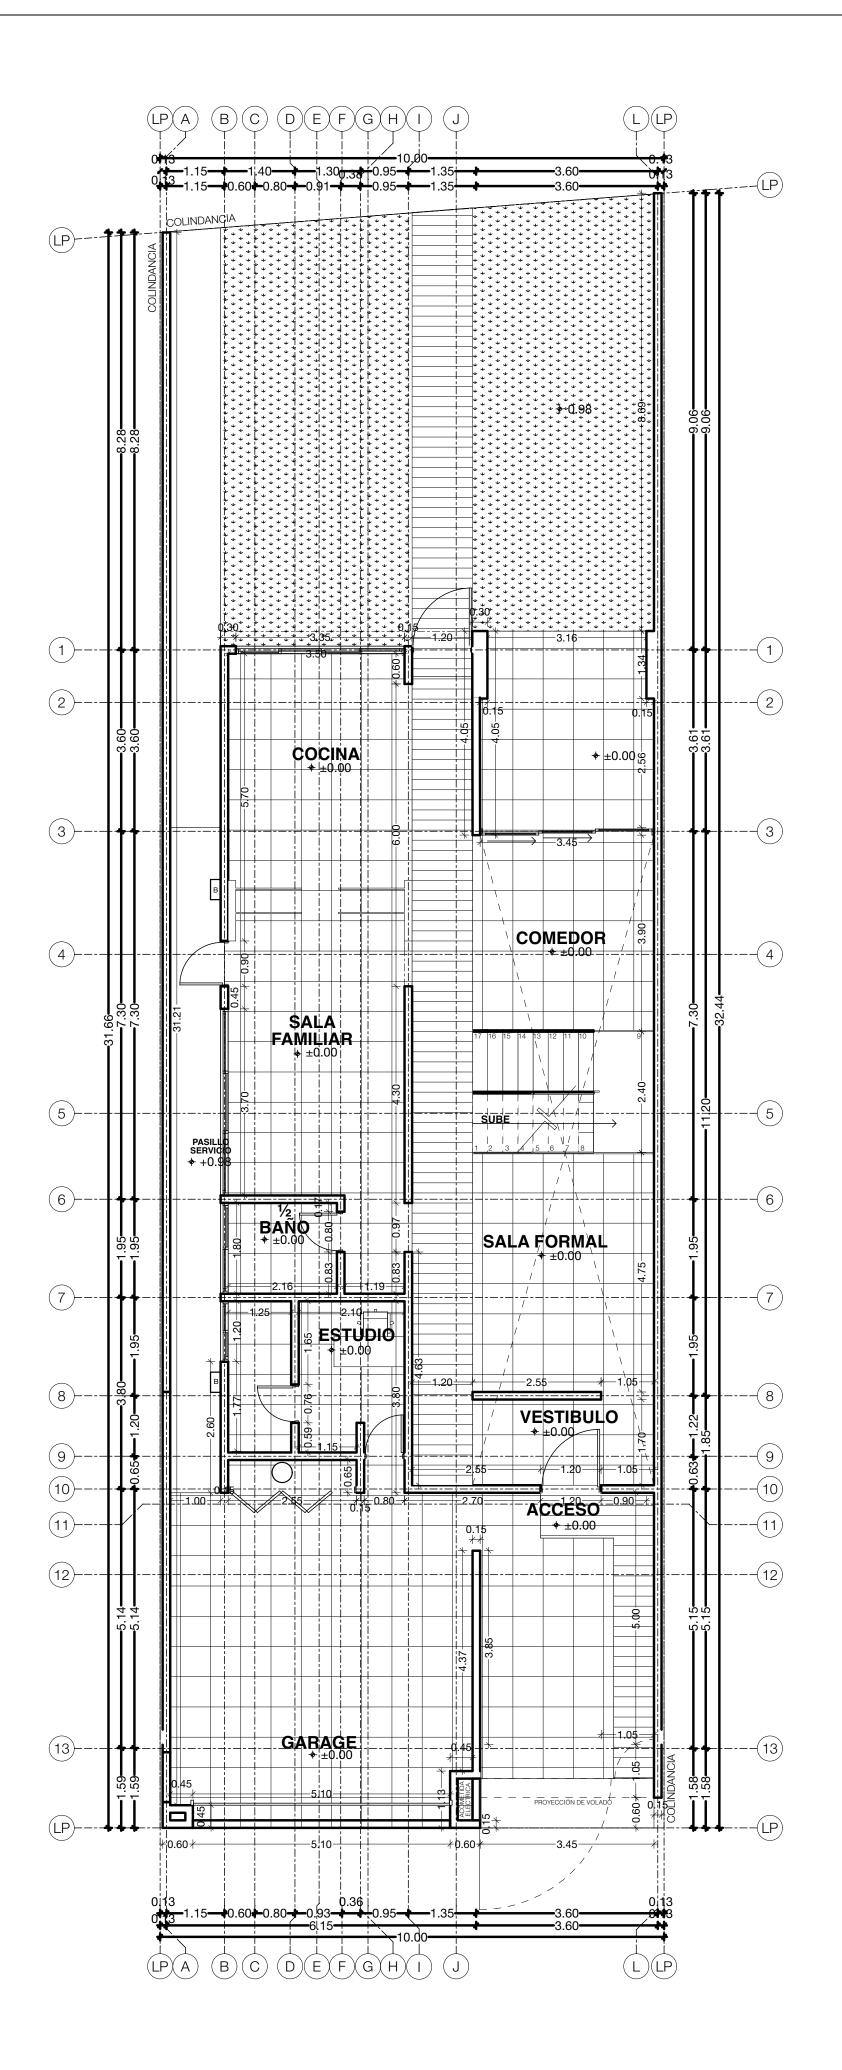



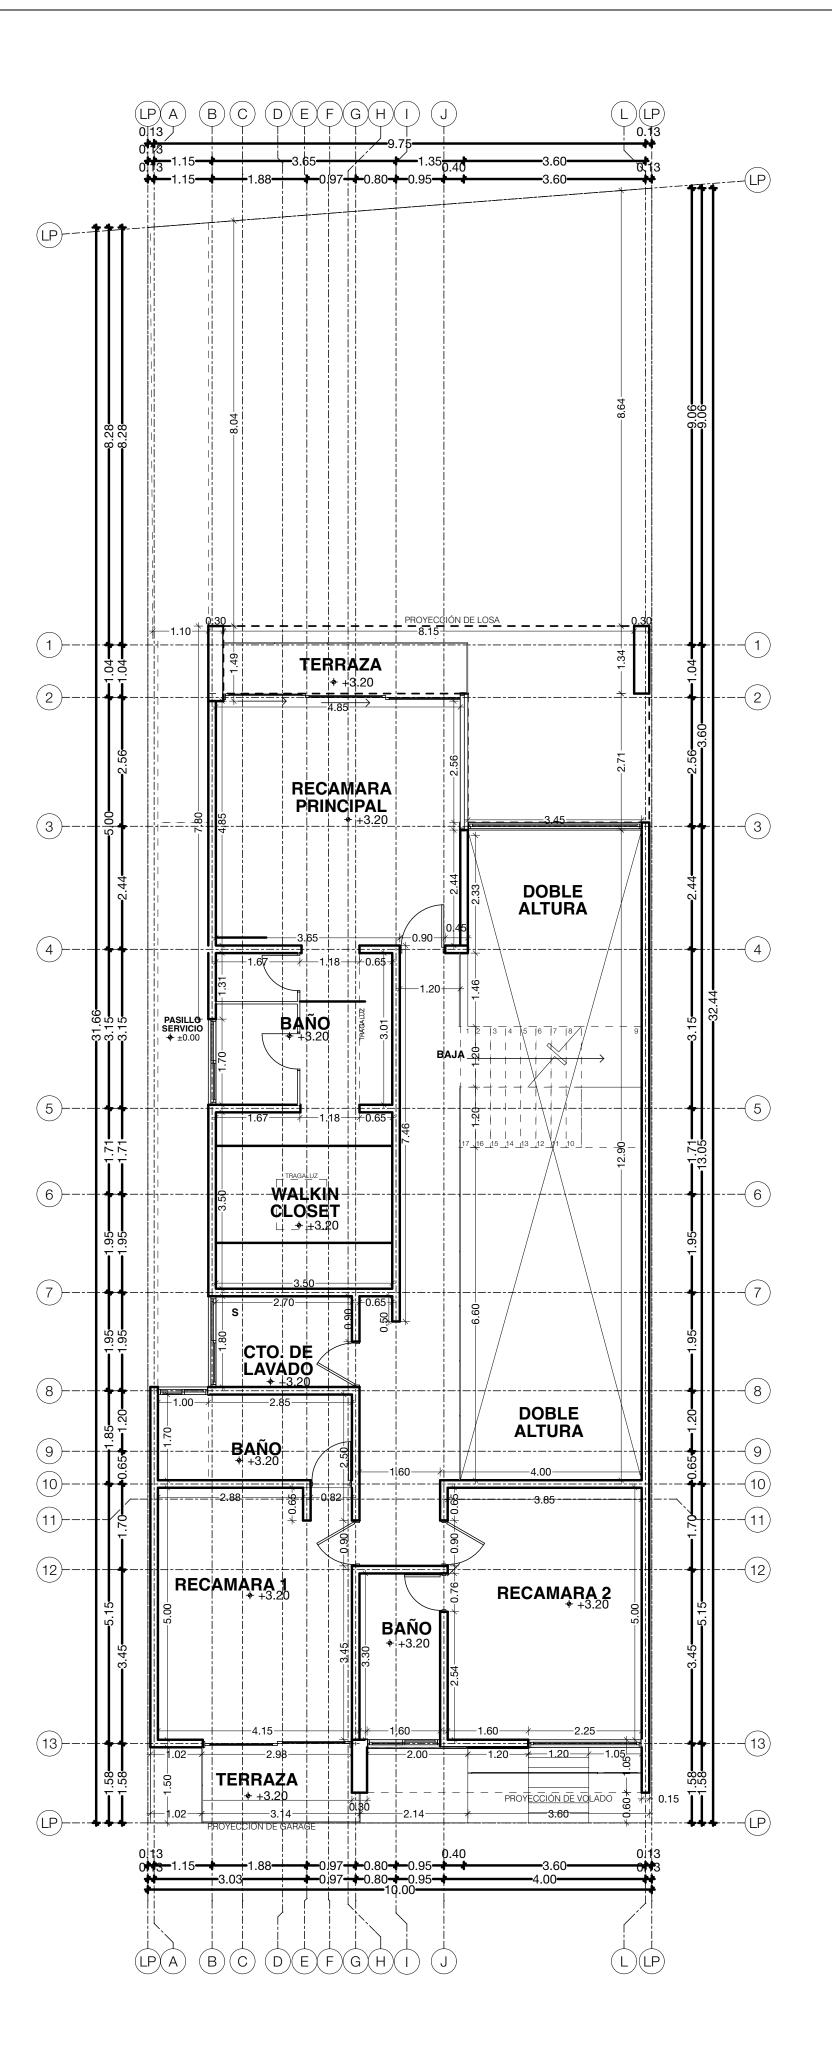

planta de albañilería Segundo nivel

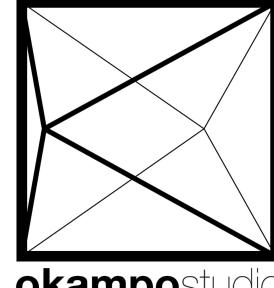

okampostudio

Proyecto:
Arq. Christian Ocampo Villegas

Proyecto Estructural:
Ing. Luis Fernando González Vergara
no. de perito: 2288

Perito responsable de obra: Ing. Luis Fernando González Vergara no. de perito: 2288

Dibujo:
Arq. Daniela Unibe Gutierrez y
Arq. Lizbeth Alvarez Acosta

Casa Habitación

propietario: **Grupo Inmobiliario Niza S.A. de C.V.**

rupo inmobiliario Niza S.A. de C.

área lote: sup. construida: **320.492 m2 290 m2**

manzana: **370** lote: **5A**



fecha: **Octubre 2016**

escala:

acotación: **metros**

tamaño: **90 x 60 cms**

notas:


·ESTE PLANO DEBERÁ VERIFICARSE CON LOS CORRESPONSABLES DE INGENIERÍAS, CUALQUIER DISCREPANCIA DEBERÁ DE CONSULTARSE CON LA DIRECCIÓN DE OBRA.


·LOS ACABADOS SEÑALADOS EN ESTE PLANO DEBERÁN EJECUTARSE CON LAS ESPECIFICACIONES INDICADAS.


·EL CONTRATISTA DEBERÁ RATIFICAR EN SITIO ANTES DE EJECUTAR CUALQUIER TRABAJO, CORROBORANDO CUALQUIER DIFERENCIA QUE HUBIESE, ASÍ COMO LA INTERPRETACIÓN QUE DE EL PROPIO CONTRATISTA AL PLANO.

Este plano no es valido sin las firmas correspondientes

Arg. **06**

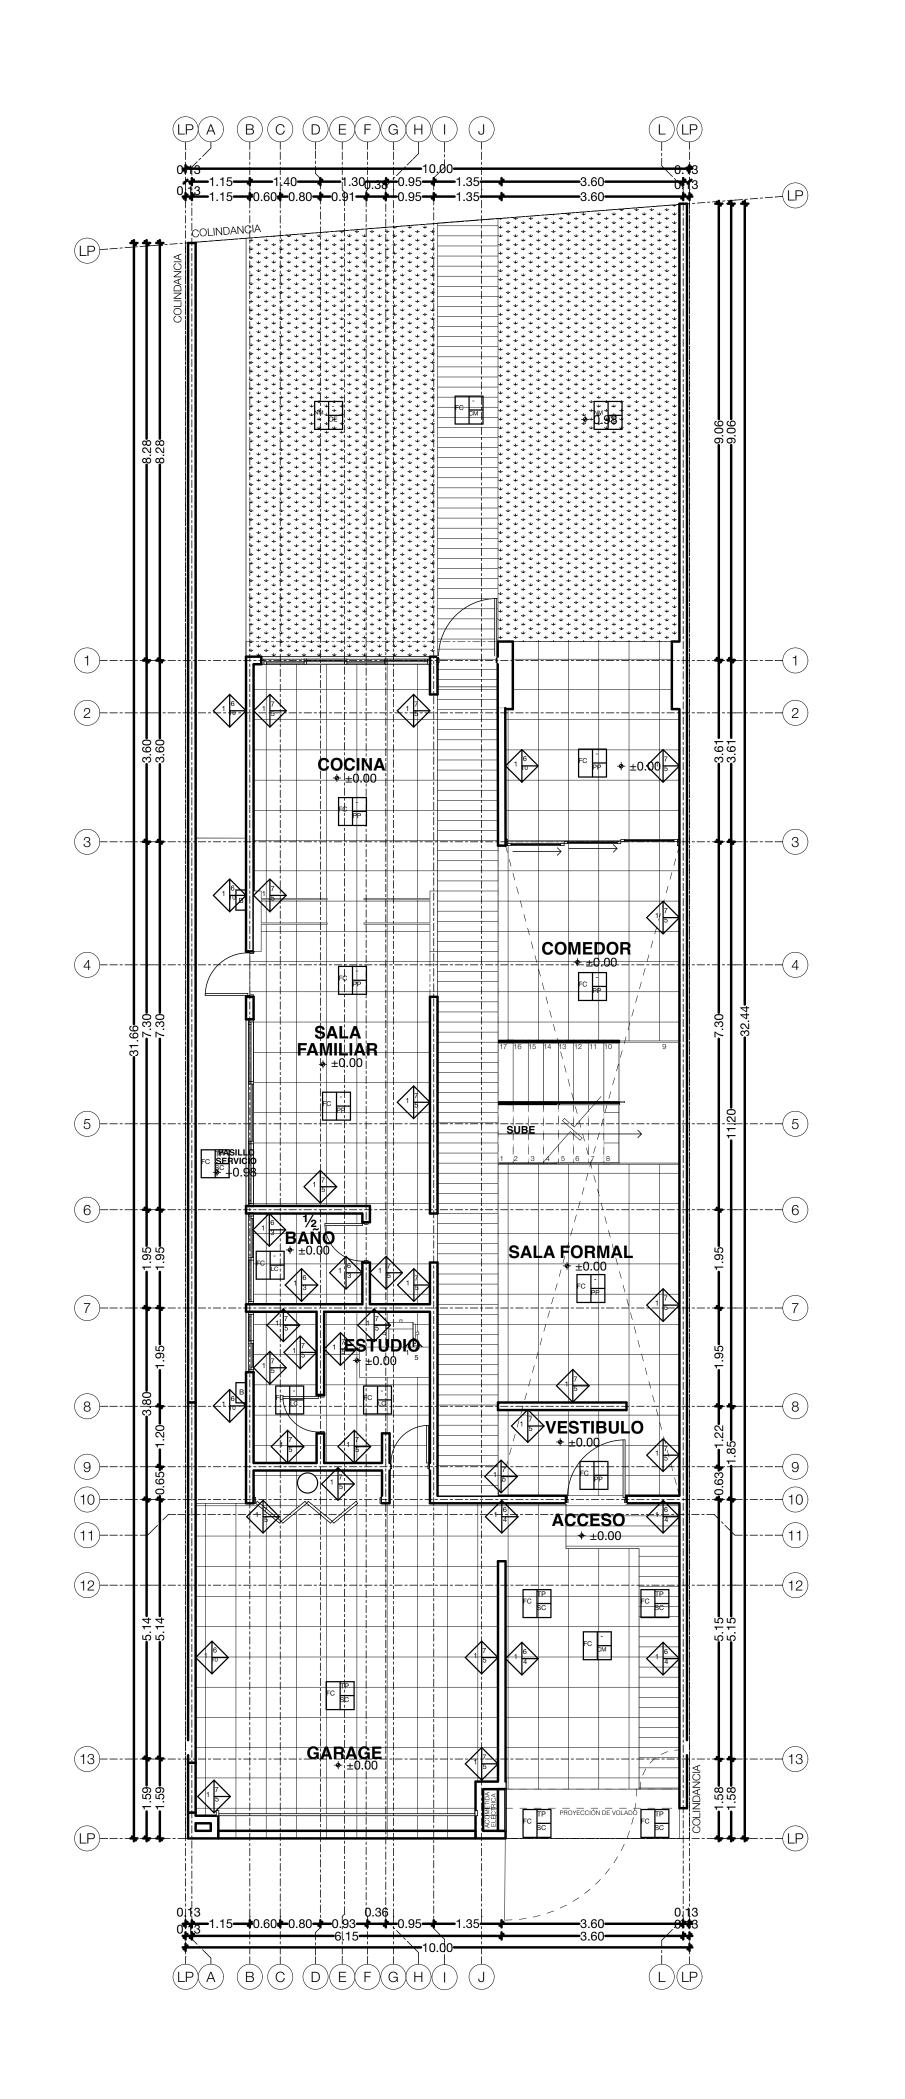

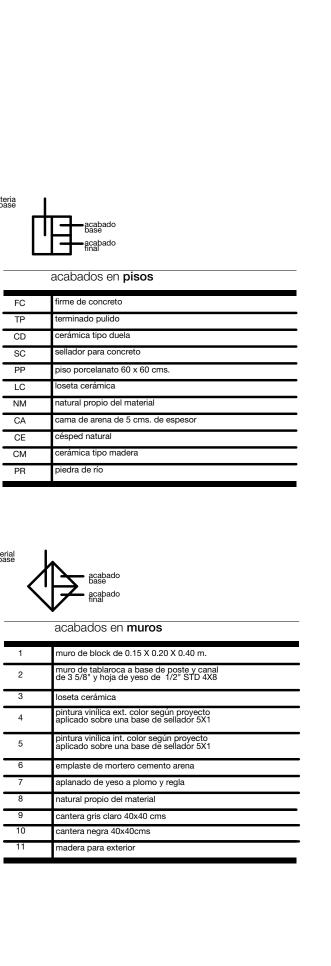

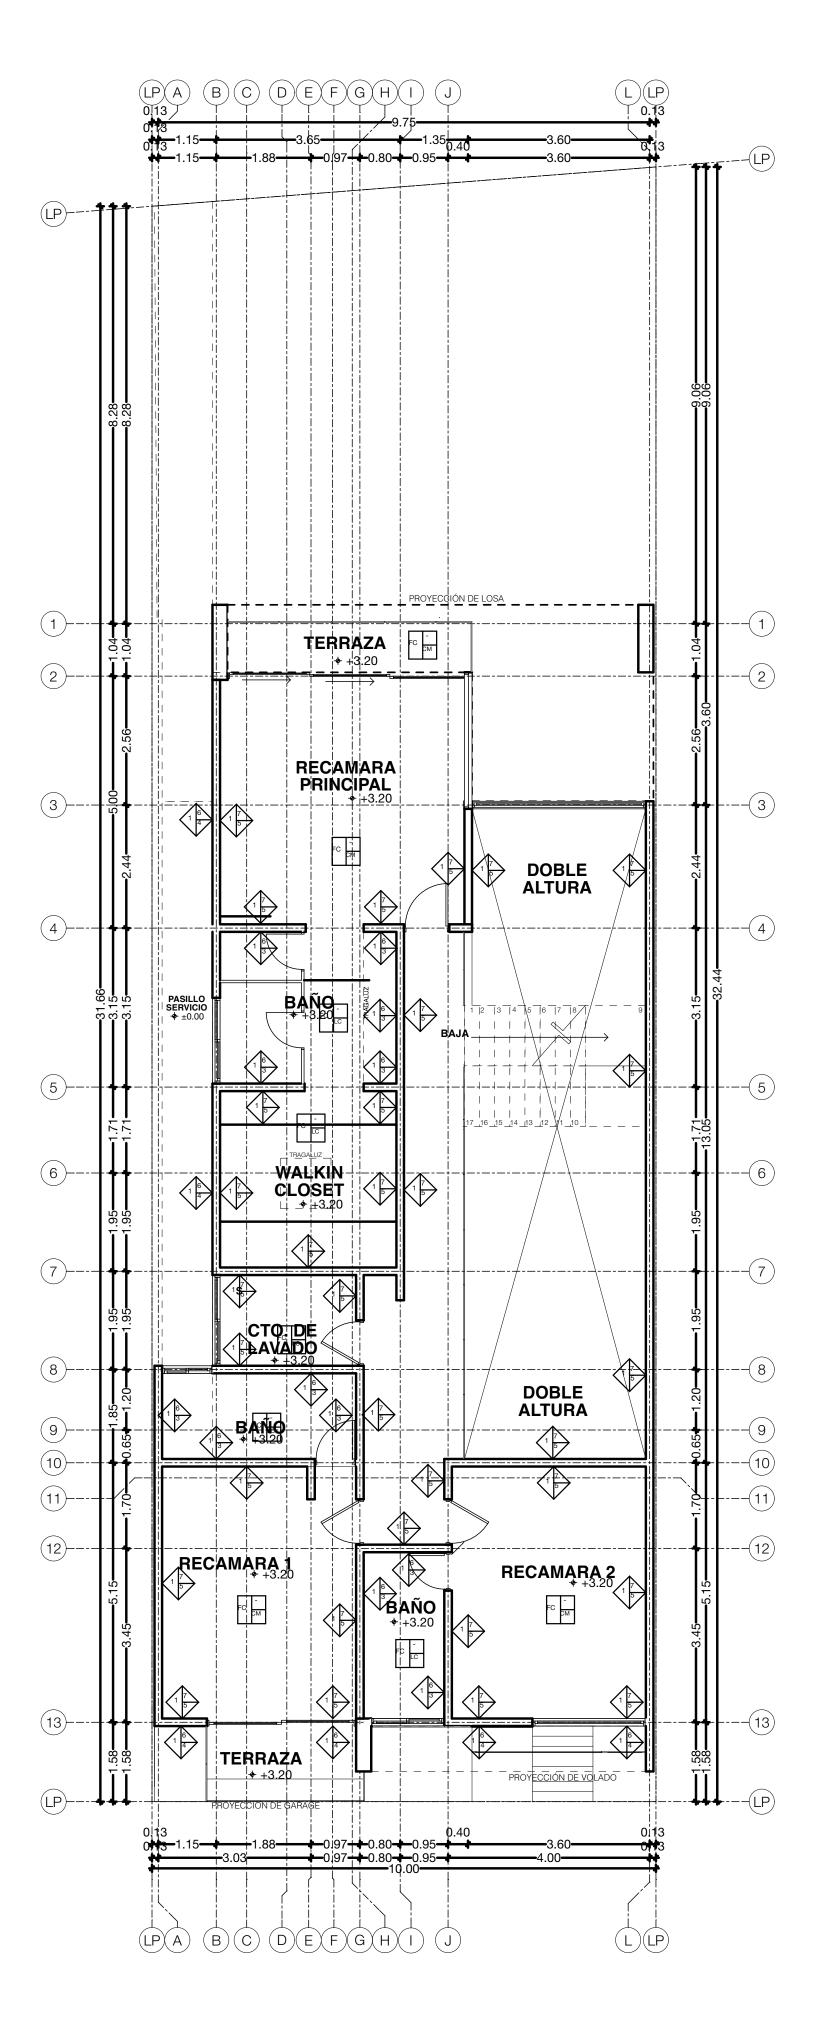

planta de **acabados primer nivel**

planta de acabados Segundo nivel



Proyecto: **Arq. Christian Ocampo Villegas**

Proyecto Estructural:
Ing. Luis Fernando González Vergara
no. de perito: 2288

Perito responsable de obra: Ing. Luis Fernando González Vergara no. de perito: 2288

Dibujo: **Arq. Daniela Unibe Gutierrez y** Arq. Lizbeth Alvarez Acosta

Casa Habitación

propietario: Grupo Inmobiliario Niza S.A. de C.V.

área lote: **320.492 m2** sup. construida: **290 m2**

manzana: **370**

lote: **5A**

acabados primer_y segundo nivel

fecha: Octubre 2016

escala: **1:75**

acotación:


tamaño: **90 x 60 cms**


notas:

·ESTE PLANO DEBERÁ VERIFICARSE CON LOS CUALQUIER DISCREPANCIA DEBERÁ DE CONSULTARSE CON LA DIRECCIÓN DE OBRA.


·LOS ACABADOS SEÑALADOS EN ESTE PLANO DEBERÁN EJECUTARSE CON LAS ESPECIFICACIONES INDICADAS.

·EL CONTRATISTA DEBERÁ RATIFICAR EN SITIO ANTES DE EJECUTAR CUALQUIER TRABAJO, CORROBORANDO CUALQUIER DIFERENCIA QUE HUBIESE, ASÍ COMO LA INTERPRETACIÓN QUE DE EL PROPIO CONTRATISTA AL PLANO.

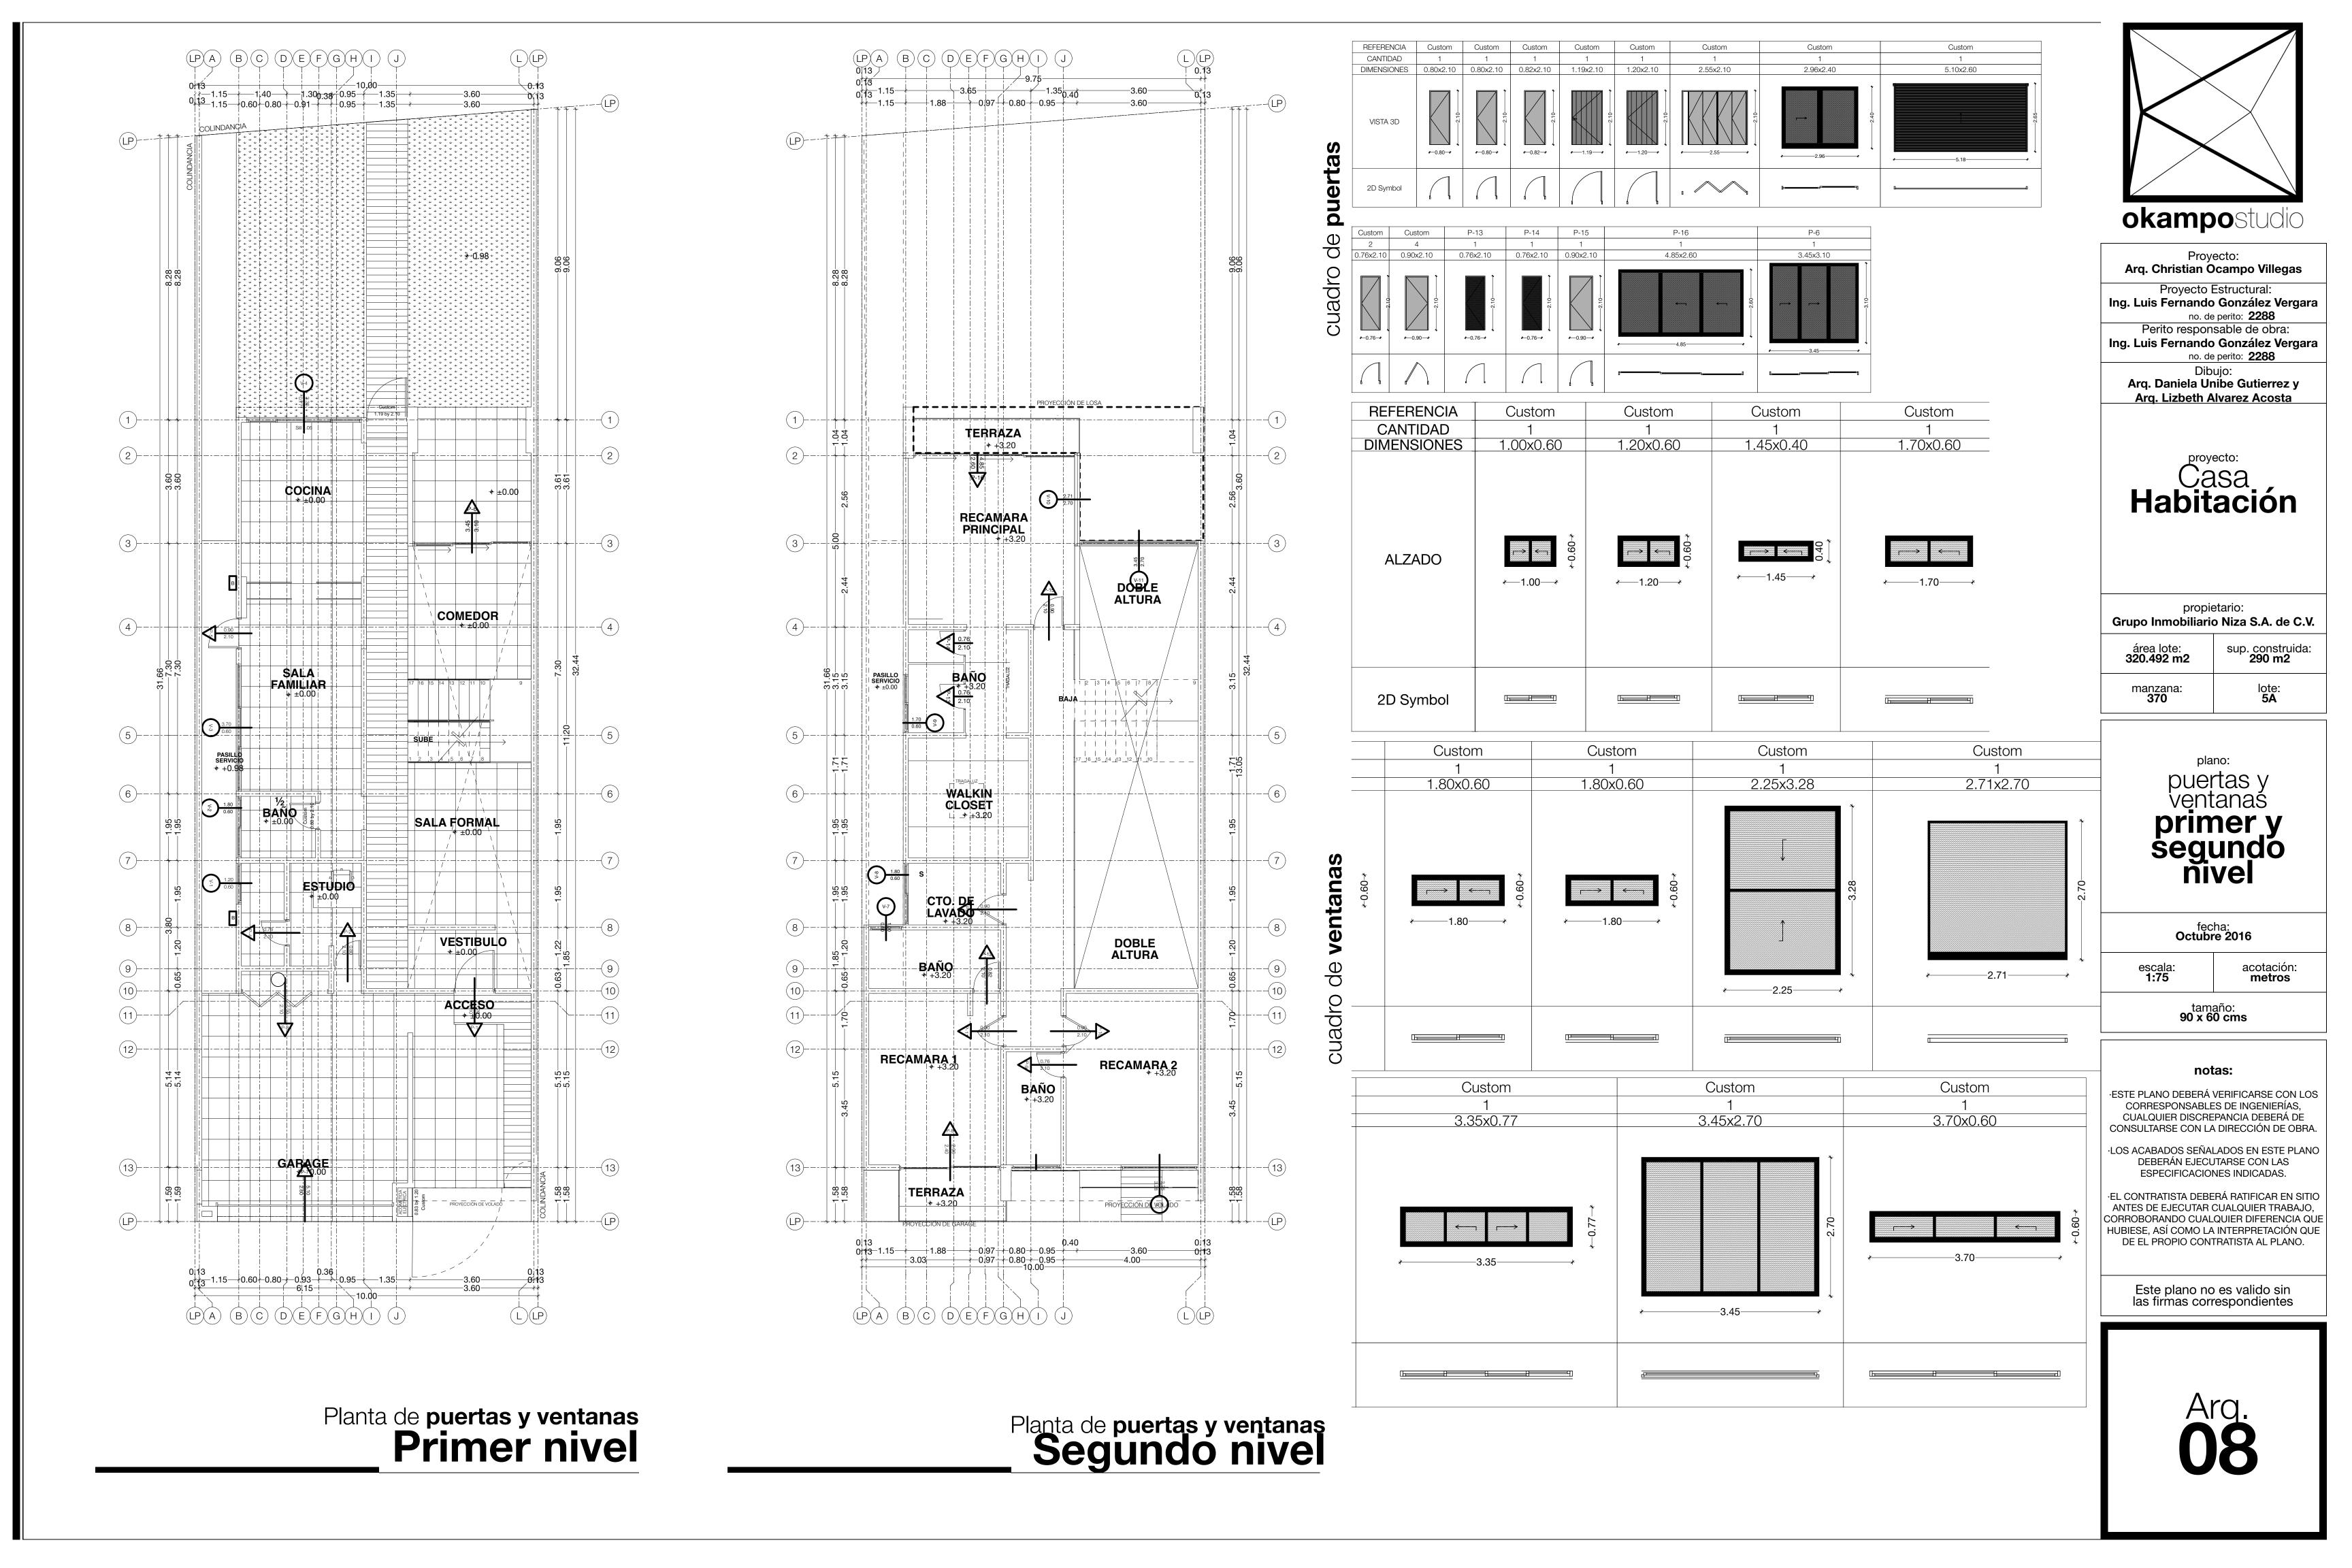

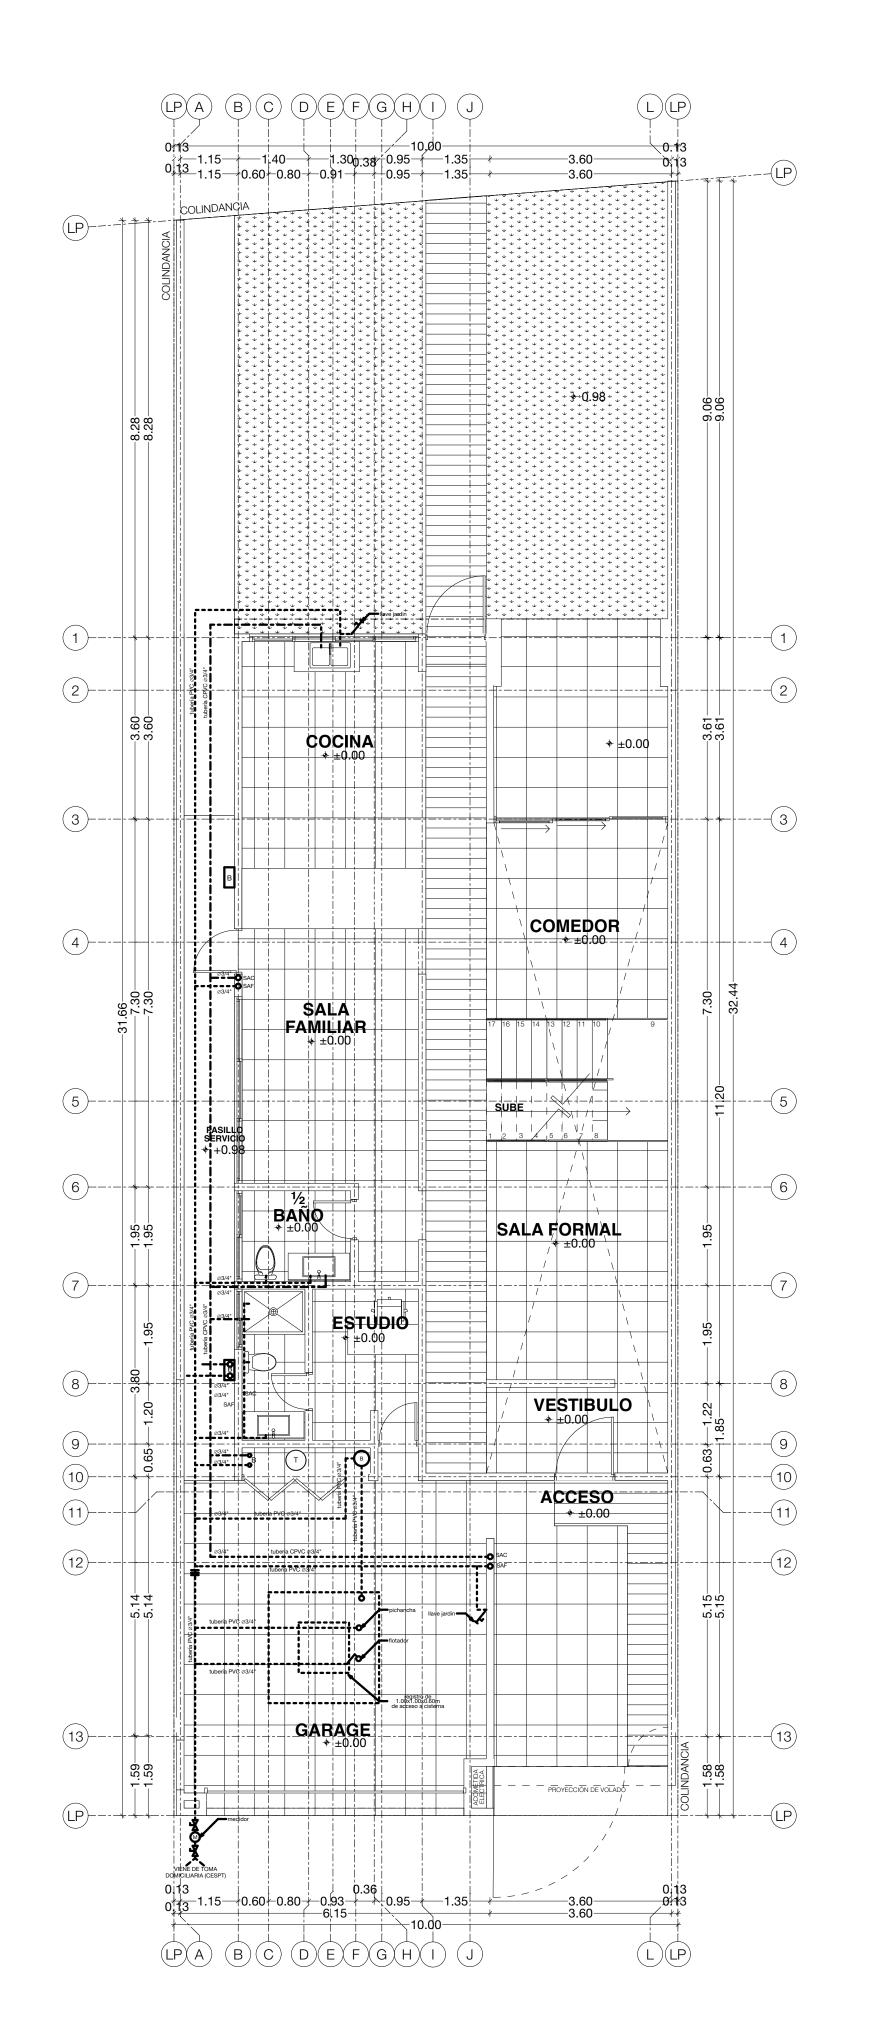

simbología					
	agua fría PVC 3/4 Y 1/2"				
	agua caliente tubo CPVC 3/4 Y 1/2"				
	red sanitaria tubo ABS 2" Y 4" CED. 40				
	red pluvial tubo perforado ABS 4" CED. 40				
	tubería de cobre 1/2" para gas				
SAF O	sube agua fría				
SAC O	sube agua caliente				
BANO	baja aguas negras				
C.P.	coladera de piso				
TVO	sube tubo ventila				
-+	salida llave de agua				
Ľ,	codo 90°				
Þ	reducción				
ـــــ	llave de jardín				
M	medidor				
ŏ	pichancha				
₀ ∕°	flotador				
R	registro sanitario de 0.40 X 0.60 M.				
В	calentador de agua				

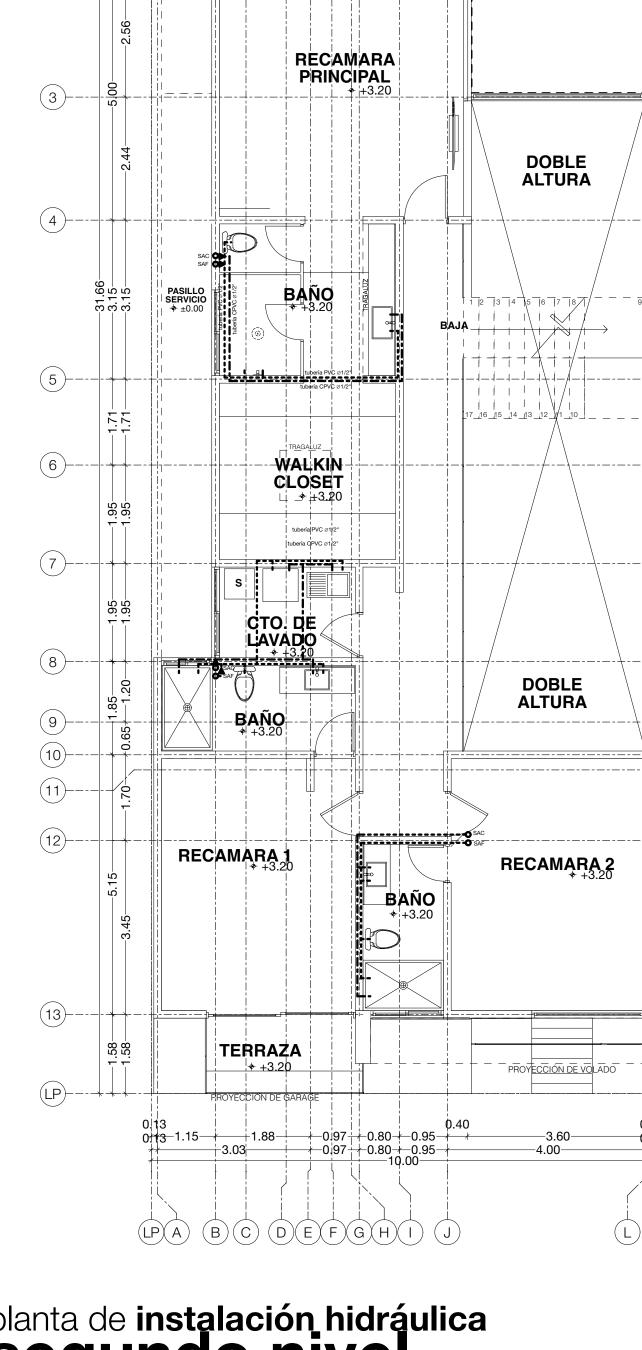

(B)(C)(D)(E)(F)(G)(H)(I)(J)

PROYECGIÓN DE LOSA

13.05

1.58

L

1.15 + 1.88 + 0.97 + 0.80 + 0.95 + 0.95

(LP)----

2)--

planta de instalación hidráulica primer nivel

planta de instalación hidráulica Segundo nivel



okampostudio

Proyecto: **Arq. Christian Ocampo Villegas**

Proyecto Estructural:
Ing. Luis Fernando González Vergara
no. de perito: 2288

Perito responsable de obra: Ing. Luis Fernando González Vergara no. de perito: 2288

Dibujo: **Arq. Daniela Unibe Gutierrez y** Arq. Lizbeth Alvarez Acosta

Casa Habitación

propietario: Grupo Inmobiliario Niza S.A. de C.V.

área lote: **320.492 m2** sup. construida: **290 m2**

manzana: **370**

lote: **5A**

primer y segundo nivel

fecha: **Octubre 2016**

escala: **1:75**

acotación:

tamaño: **90 x 60 cms**

notas:


·ESTE PLANO DEBERÁ VERIFICARSE CON LOS CUALQUIER DISCREPANCIA DEBERÁ DE CONSULTARSE CON LA DIRECCIÓN DE OBRA

·LOS ACABADOS SEÑALADOS EN ESTE PLANO DEBERÁN EJECUTARSE CON LAS ESPECIFICACIONES INDICADAS.

·EL CONTRATISTA DEBERÁ RATIFICAR EN SITIO ANTES DE EJECUTAR CUALQUIER TRABAJO, CORROBORANDO CUALQUIER DIFERENCIA QUE HUBIESE, ASÍ COMO LA INTERPRETACIÓN QUE DE EL PROPIO CONTRATISTA AL PLANO.


(LP)(A) (B)(C) (D)(E)(F)(G)(H)(I) (J)0/13 0/13 1.15 0.60 0.80 0.95 1.35 0.95 1.35 ÷ }→0.98 ÷ COCINA + ±0.00 COMEDOR 4 SALA FAMILIAR + ±0.00 SALA FORMAL 1.95 ESTUDIO ±0.00 VESTIBULO ACCESO GARAGE + ±0.00 LPA B C D E F G H I J L

planta instalación de gas primer nivel

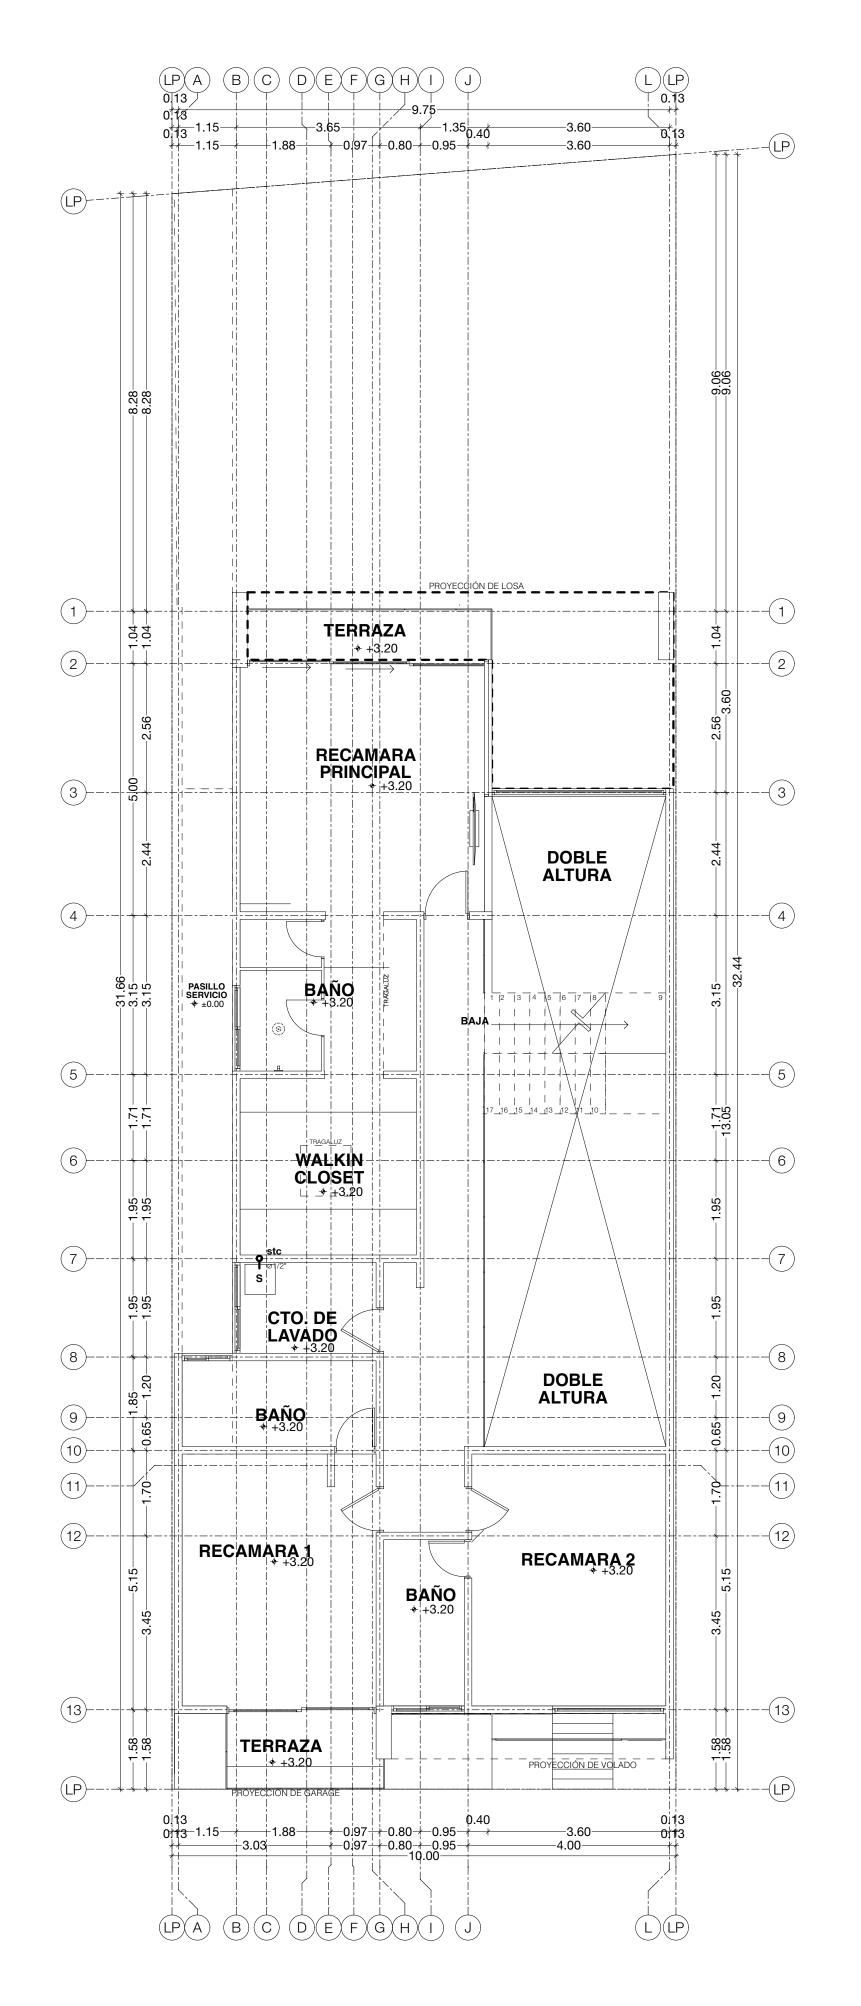

planta instalación de gas Segundo nivel


instalación de gas isométrico

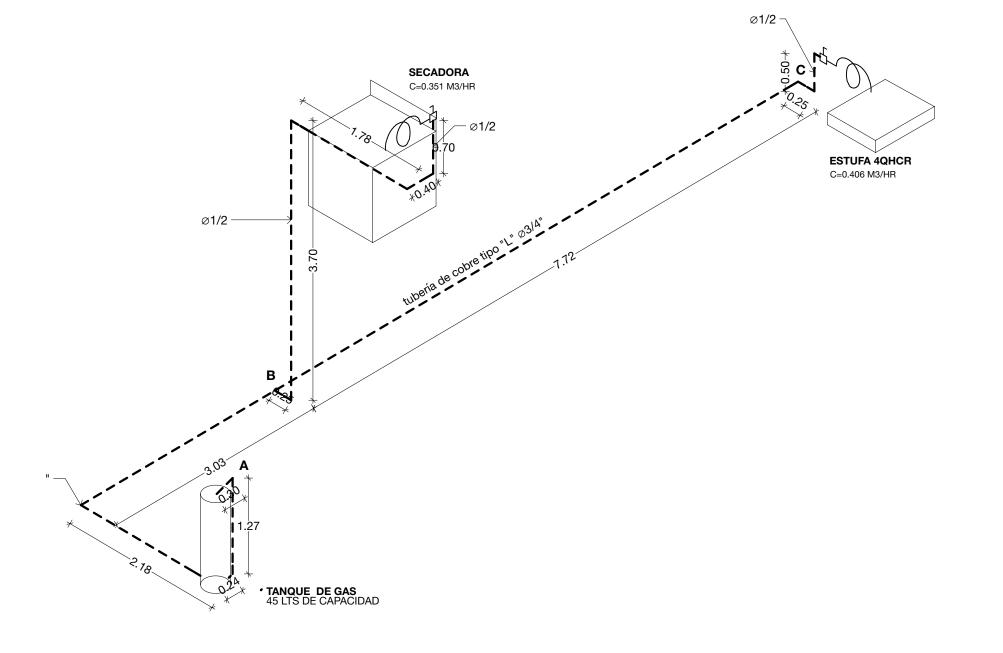

presión de gas

consumo	M3/HR	
CALENTADOR	1.690	
SECADORA	0.351	
E4QHCR	0.406	
total	3.147 M3/HR	

tipo	tramo	tramo consumo distancia		factor	%
cobre ∅ 3/4"	A - B	3.147	7.02	0.048	0.15
cobre ∅ 3/4"	B - C	3.147	0.15	0.048	0.02
cobre ∅ 3/4"	C - D	3.147	3.85	0.048	0.58
		TOTAL	5 % >		3.77%

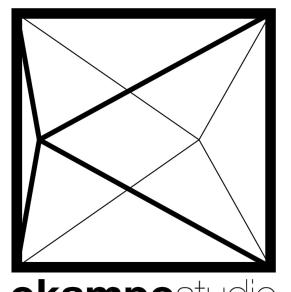

okampostudio

Proyecto: **Arq. Christian Ocampo Villegas** Proyecto Estructural:
Ing. Luis Fernando González Vergara
no. de perito: 2288 Perito responsable de obra:

Ing. Luis Fernando González Vergara no. de perito: 2288 Dibujo: **Arq. Daniela Unibe Gutierrez y**

Arq. Lizbeth Alvarez Acosta

Casa Habitación

propietario: Grupo Inmobiliario Niza S.A. de C.V.

área lote: **320.492 m2** sup. construida: **290 m2**

lote: **5A**

Instalación de gas primer y segundo nivel

fecha: **Octubre 2016**

acotación: escala: **1:75**

tamaño: **90 x 60 cms**


metros


notas:

ESTE PLANO DEBERÁ VERIFICARSE CON LOS CUALQUIER DISCREPANCIA DEBERÁ DE CONSULTARSE CON LA DIRECCIÓN DE OBRA

·LOS ACABADOS SEÑALADOS EN ESTE PLANO DEBERÁN EJECUTARSE CON LAS ESPECIFICACIONES INDICADAS.

·EL CONTRATISTA DEBERÁ RATIFICAR EN SITIO ANTES DE EJECUTAR CUALQUIER TRABAJO, CORROBORANDO CUALQUIER DIFERENCIA QUE HUBIESE, ASÍ COMO LA INTERPRETACIÓN QUE DE EL PROPIO CONTRATISTA AL PLANO.

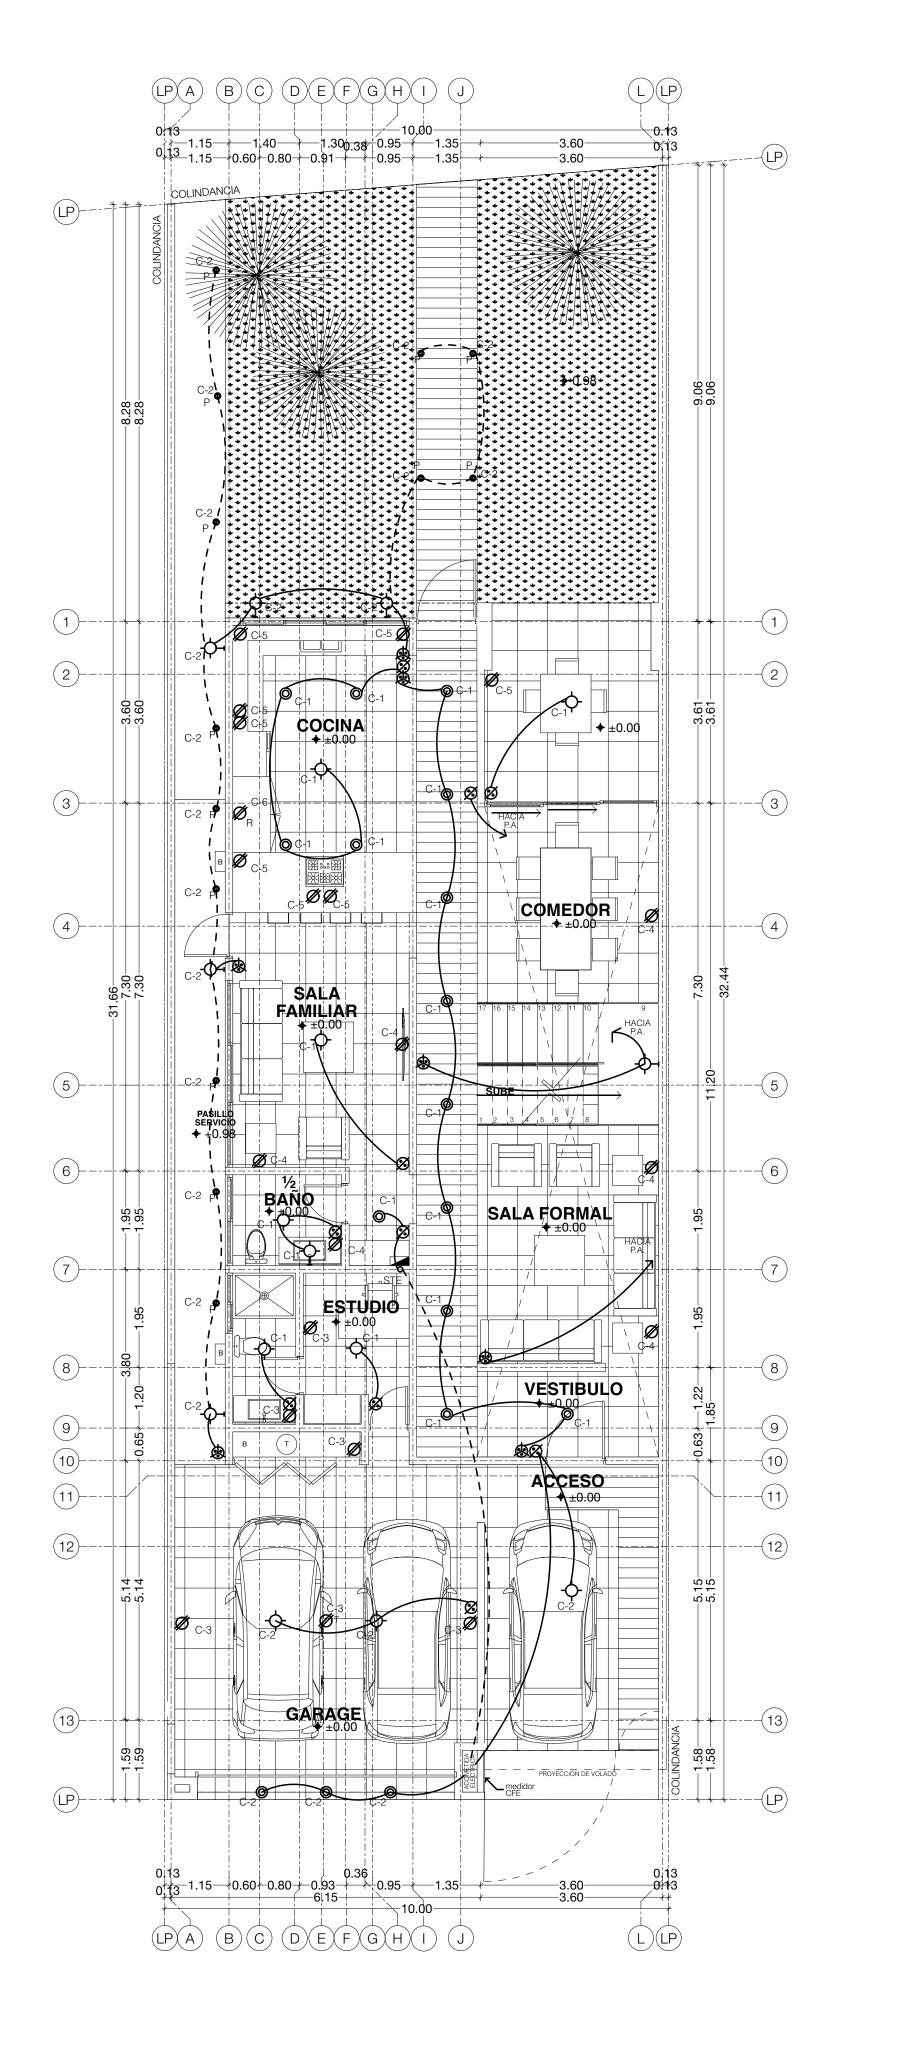

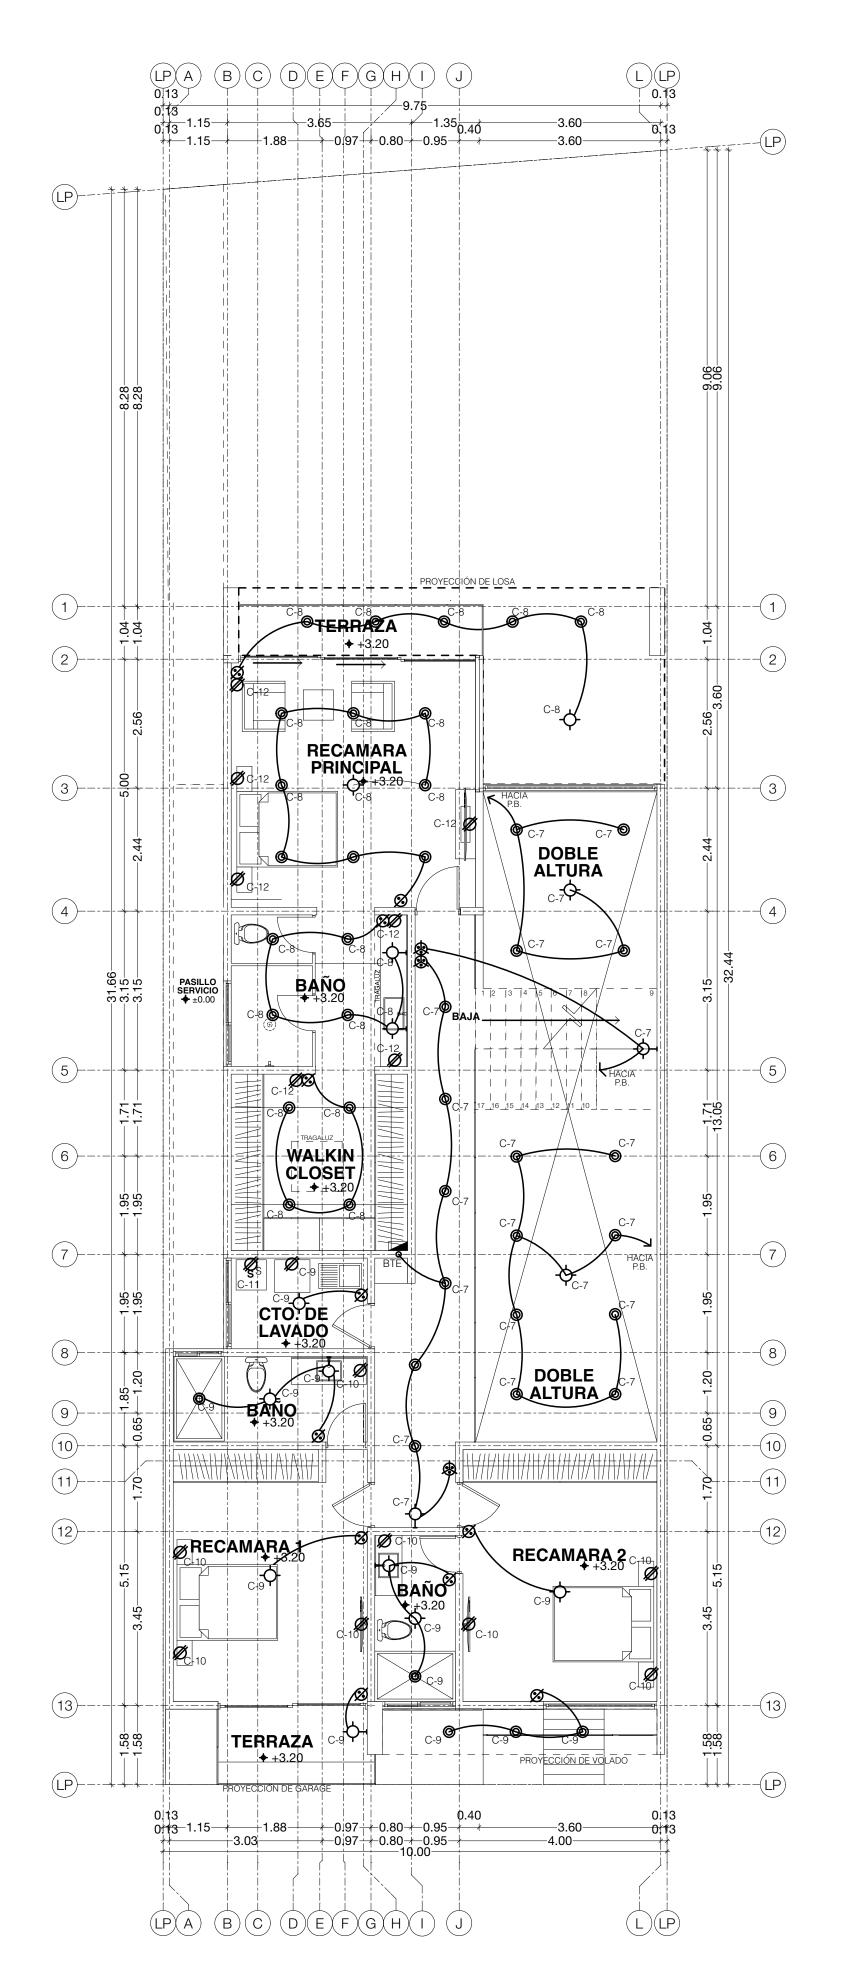

NOTAS ELÉCTRICAS

- 1.-LA EJECUCION DE LA OBRA DEBE CUMPLIR CON LA NORMA OFICIAL MEXICANA VIGENTE NOM-001-SEDE-2005, CODIGOS ESTATALES Y MUNICIPALES APLICABLES
- 2.-UTILIZAR CONDUCTOR ELECTRICO DE COBRE TIPO THWN/THHN, 75/90°C, 600 V
- 3.-USAR TUBO CONDUIT METALICO PARED DELGADA A EXEPCION DE LO INDICADO EN OTRA FORMA
- 4.-TODOS LOS CIRCUITOS DEBERAN DE QUEDAR IDENTIFICADOS EN EL CENTRO DE CARGA
- 5.-TODAS LAS ALTURAS INDICADAS SON A PARTIR DE PISO TERMINADO
- 6.-LA ALTURA DE MONTAJE DEL CENTRO DE CARGAS DEBERA SER DE 1,70 m
- 7.-EN LOS CONTACTOS QUE NO SE INDIQUE ALTURA SERAN DE 0,30 m 8.-LOS APAGADORES SE INSTALARAN A UNA ALTURA DE 1,20 m
- 9.-SE DEBERA RESPETAR EL SIGUIENTE CODIGO DE COLORES PARA LOS CONDUCTORES ELECTRICOS
- 10.-SE DEBEN INSTALAR UNICAMENTE EQUIPOS Y MATERIALES ELECTRICOS QUE HAYAN SIDO APROBADOS PARA SU USO, NO SE PERMITE INSTALAR CENTROS DE CARGAS, INTERRUPTORES, CONDUCTORES, CANALIZACIONES NI ACCESORIOS QUE NO CUENTEN CON CERTIFICADO DE ANCE EQUIVALENTE.
- 11.-SE DEBEN CUMPLIR LOS CRITERIOS INDICADOS EN EL PRESENTE PROYECTO, SIENDO OBLIGACION DE QUIEN CONSTRUYE, CONSULTAR TODA DUDA O TRABAJO QUE MODIFIQUE EN PARTE EL PROYECTO, CON EL RESPONSABLE DE LA SUPERVISION ELECTRICA.
- 12.-NUMERO DE CIRCUITO:
- INDICA TABLERO
- 13.-NOMENCLATURA DE CABLEADO: INDICA No. DE CABLES
 - ______INDICA CALIBRE DE CONDUTOR
- 14.-LAS TRAYECTORIAS DE LAS CANALIZACIONES SON SOLO ESQUEMATICAS, LA UBICACION DE ELEMENTOS Y TARYECTORIAS DEFINITIVAS SE DEBERAN RESOLVER EN CAMPO EN CORDINACION CON SUPERVISOR Y/O CONTRATISTA
- 15.-TODAS LAS CANALIZACIONES, CAJAS DE CONEXIONES Y DEMAS DISPOSITIVOS DEBEN DEJARSE LIBRES DE RESIDUOS DE CONSTRUCCION
- 16.-TODAS LAS PARTES METALICAS, TUBERIA, CAJAS DE CONEXIONES, LUMINARIOS Y BALASTROS DEBEN ESTAR PUESTAS A TIERRA DE ACUERDO A LO ESTABLECIDO EN LA NOM-001-SEDE-2005
- 17.-LOS EMPALMES O DERIVACIONES SOLO DEBERAN HACERSE EN CAJAS REGISTRO

CÓDIGO DE COLORES


- LA IDENTIFICACION DE LOS CABLES EN UN SISTEMA 2F-3H A 120/240 V SE USARA EL SIGUIENTE CODIGO:
- CONDUCTOR: DE FASE-ROJO (ALUMBRADO), NEGRO RECEPTACULOS CONDUCTOR: PUESTO A TIERRA- (NEUTRO), BLANCO O GRIS CONDUCTOR: DE TIERRA-VERDE O DESNUDO
- NOTA: EL MEDIO DE IDENTIFICACION DE CADA CONDUCTOR DE FASE DEL SISTEMA, SIEMPRE QUE SEA ACCESIBLE, PUEDE SER A TRAVES DE UN
- CODIGO DE COLORES INDEPENDIENTE, CINTA DE MARCAR, ETIQUETA U OTRO MEDIO EFICAZ, EN CUANTO A LAS MARCAS DE LOS CIRCUITOS ACTIVOS, VEANSE 215-8, 230-56 Y 384-3(E).


simbología						
	tubería por plafón					
	tubería subterránea					
STE (sube tubería eléctrica					
$\overline{}$	luminarias					
-	arbotantes					
-E-	luminaria con extractor					
Ø	contacto eléctrico					
\emptyset_{R}	contacto eléctrico refrigerador					
Øs	contacto eléctrico secadora					
$\varnothing_{\scriptscriptstyle P}$	contacto eléctrico en piso					
\emptyset_{T}	contacto eléctrico en techo					
0	spots					
	spots de piso					
	tira de luz led					
	apagador doble					
	apagador tres vías					
⊚ _T	salida de teléfono					
● _{T.V.}	salida cable de televisión					
М	medidor cfe					
	centro de carga					

cuadro de cargas

ablero:					tipo "A"				voltaje:		120/240 V	120/240 V				
localización:		CLOSET DE SERVICIO			sistema:		2F-3H 2									
												ervicio:				
cto. no.	100 W.	100 W.	100 W.		⑤ 50 W.	// 180 W.	Ø _R 1,500 W.	Ø _s 1,500 W.	fases		total watts	corriente (A)	INT.	tamaño AWG	⊘ tubo	т
	Y	<u> </u>	E		Р	~	≈ _R	≫ _S	Α	В						
C-1	6	1		14					1,400		1,400	11.66	1P/15A	12	16 mm	12
C-2	3		5	3	13					1,600	1,600	13.33	1P/15A	12	16 mm	12
C-3						6			1,080		1,080	9	1P/15A	12	16 mm	12
C-4						6				1,080	1,080	9	1P/15A	12	16 mm	12
C-5						8			1,440		1,440	12	1P/15A	12	16 mm	12
C-6							1			1,500	1,500	12.5	1P/15A	12	16 mm	12
C-7	2	2		18					1,300		1,300	10.83	1P/15A	12	16 mm	12
C-8	2	2		21	8					1,450	1,450	12.08	1P/15A	12	16 mm	12
C-9	5	2	1	5		1			1,230		1,230	10.25	1P/15A	12	16 mm	12
C-10						8				1,440	1,440	12	1P/15A	12	16 mm	12
C-11								1	1,500		1,500	12.5	1P/15A	12	16 mm	12
C-12						7				1,260	1,260	10.5	1P/15A	12	16 mm	12
	· 			1		1	<u> </u>	,			watts	amperes (A)	1		'	
totales	18	7	6	60	13	36	1	1	7,950	8,330	16,280 W	135.66				

diagrama unifilar

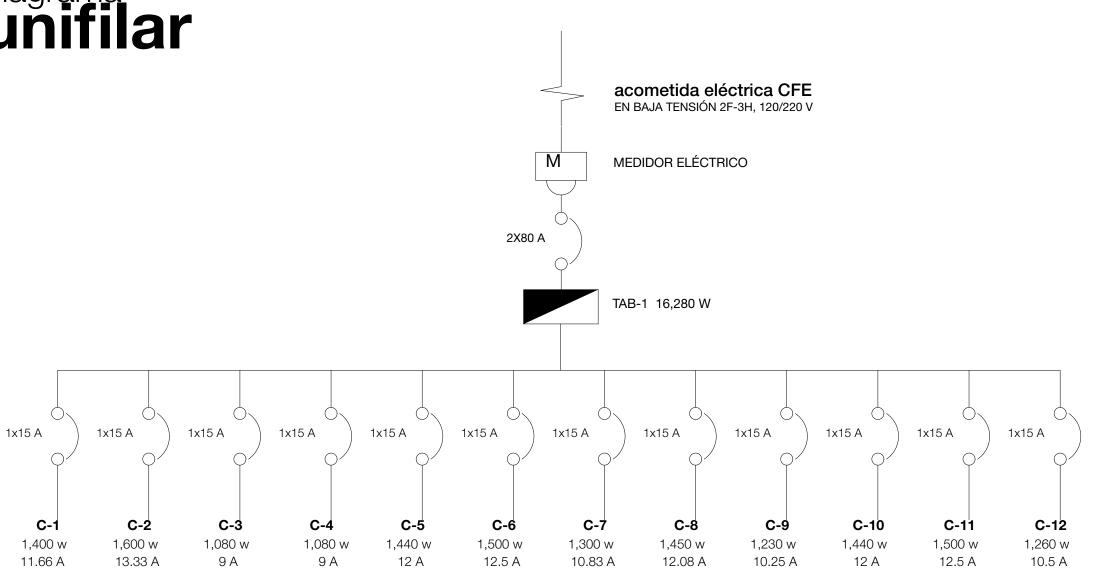

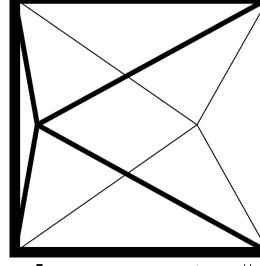

okampostudio

Proyecto: **Arq. Christian Ocampo Villegas**

Proyecto Estructural: Ing. Luis Fernando González Vergara no. de perito: **2288**

Perito responsable de obra: Ing. Luis Fernando González Vergara

no. de perito: **2288**

Arq. Daniela Unibe Gutierrez y Arq. Lizbeth Alvarez Acosta

propietario: Grupo Inmobiliario Niza S.A. de C.V.

sup. construida: **290 m2** área lote: **320.492 m2**

lote: **5A**

Instalación eléctrica **primer y** segundo nivel, cuadro de cargas y diag. unifilar

fecha: **Octubre 2016**

1:75

acotación: escala:

tamaño: **90 x 60 cms**

notas:


·ESTE PLANO DEBERÁ VERIFICARSE CON LOS CORRESPONSABLES DE INGENIERÍAS CUALQUIER DISCREPANCIA DEBERÁ DE CONSULTARSE CON LA DIRECCIÓN DE OBRA

·LOS ACABADOS SEÑALADOS EN ESTE PLANO DEBERÁN EJECUTARSE CON LAS ESPECIFICACIONES INDICADAS.

·EL CONTRATISTA DEBERÁ RATIFICAR EN SITIO ANTES DE EJECUTAR CUALQUIER TRABAJO, CORROBORANDO CUALQUIER DIFERENCIA QUE HUBIESE, ASÍ COMO LA INTERPRETACIÓN QUE DE EL PROPIO CONTRATISTA AL PLANO.


Este plano no es valido sin las firmas correspondientes

planta instalación eléctrica planta instalación eléctrica Segundo nivel

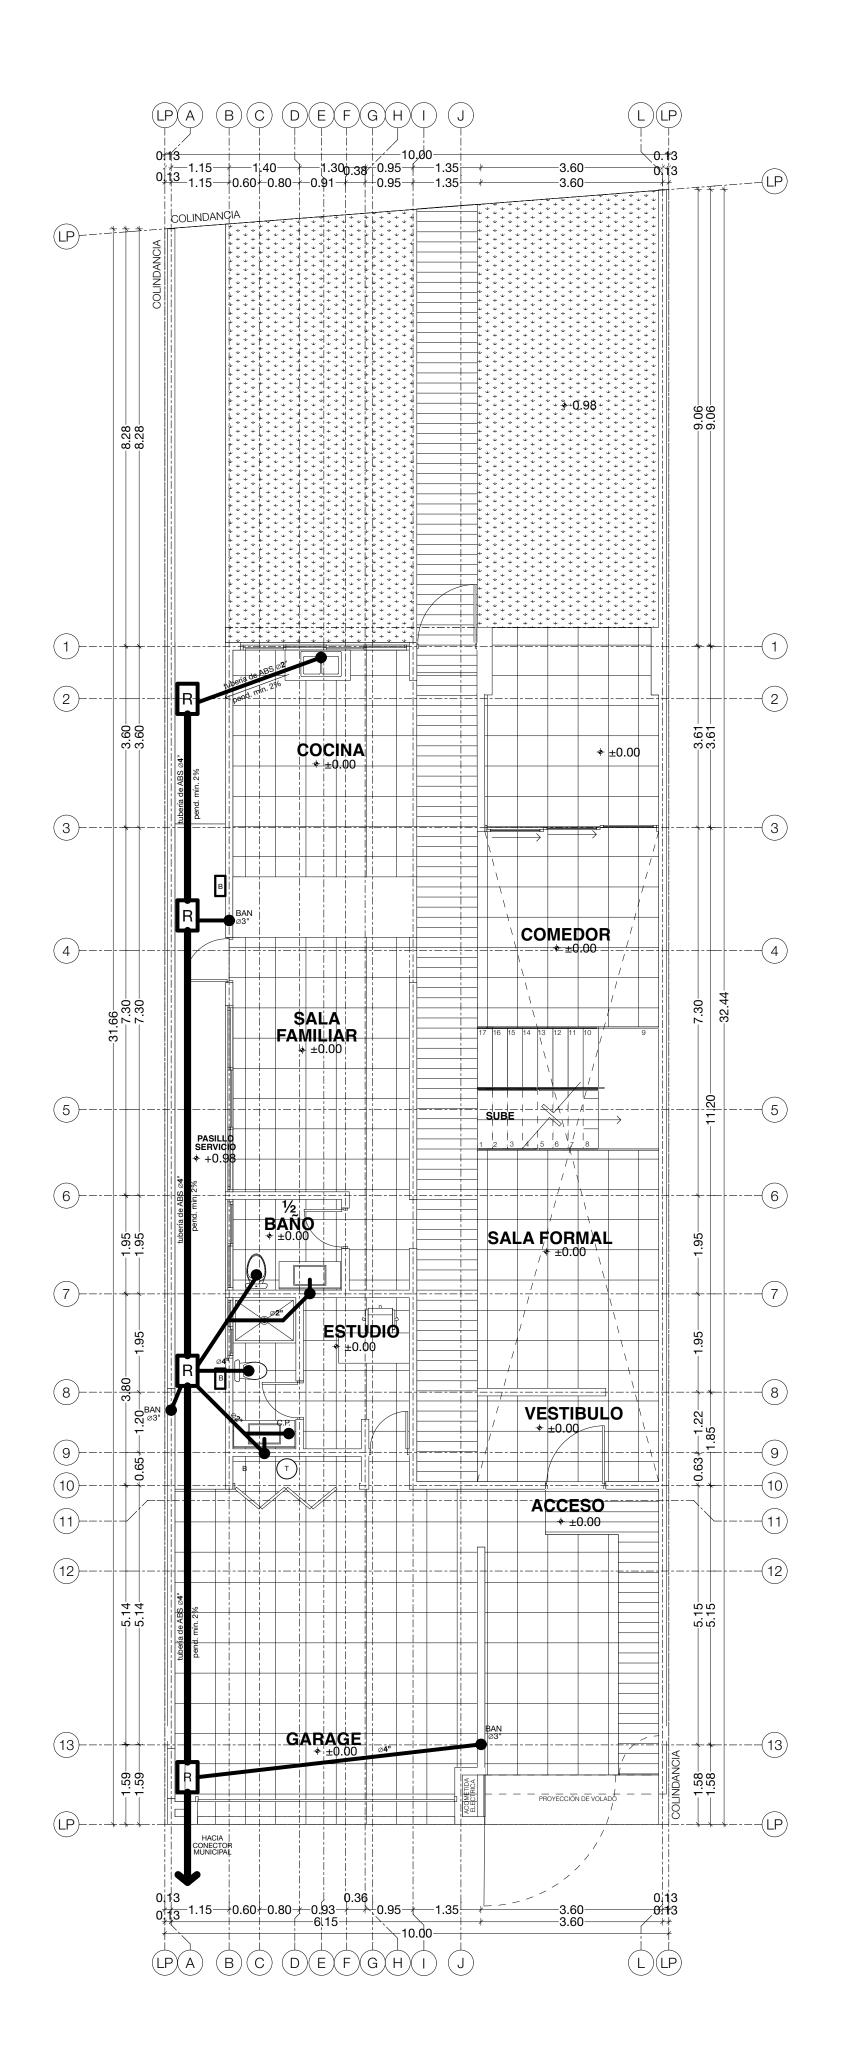

otas y	especificaci	ones	
	uberia sanitaria sera co con una pendiente min		
prueba de hrs en 2 ev	acion sanitaria sera soi estanqueidad, a tubo ll entos, previo al colado n y previo a la instalaci	eno por 24 de la	
3. Toda la t diametro in	uberia hidraulica sera d dicado.	con el	
	bera colar la cimentac stalacion hidraulica po		
o acero cor	cruce de tuberia de co n tuberia de cobre, se u ara evitar el contacto e	utilizara	
	as de agua en muros se sanitario, lavabos y reg o.	•	
	rias no deberan pasar rridas, solo en casos n	•	
presion hid in2. 1er pru la cimentac	es pruebas de hermetic rostatica de 8.0 kg/cm eba antes y después c ion, una segunda al te nada y con las puntas nueble.	2 o 114.0 lbs/ lel colado de ner la obra	
9. Utilice so	olo cinta de teflon para	sellar las	
instalcion a Recomendatermostato	cms de tuberia metali la salidad del calentac ado para calentadores Debe tener valvula de a y presion.	dor de gas. de agua con	

sir	mbología						
	agua fría PVC 3/4 Y 1/2"						
	agua caliente tubo CPVC 3/4 Y 1/2"						
	red sanitaria tubo ABS 2" Y 4" CED. 40						
	red pluvial tubo perforado ABS 4" CED. 40						
	tubería de cobre 1/2" para gas						
SAF O	sube agua fría						
SAC O	sube agua caliente						
BANO	baja aguas negras						
C.P. O	coladera de piso						
OVT	sube tubo ventila						
-+	salida llave de agua						
Ľ	codo 90°						
Þ	reducción						
۲	llave de jardín						
M	medidor						
0	pichancha						
o^0	flotador						
R	registro sanitario de 0.40 X 0.60 M.						
B	calentador de agua						

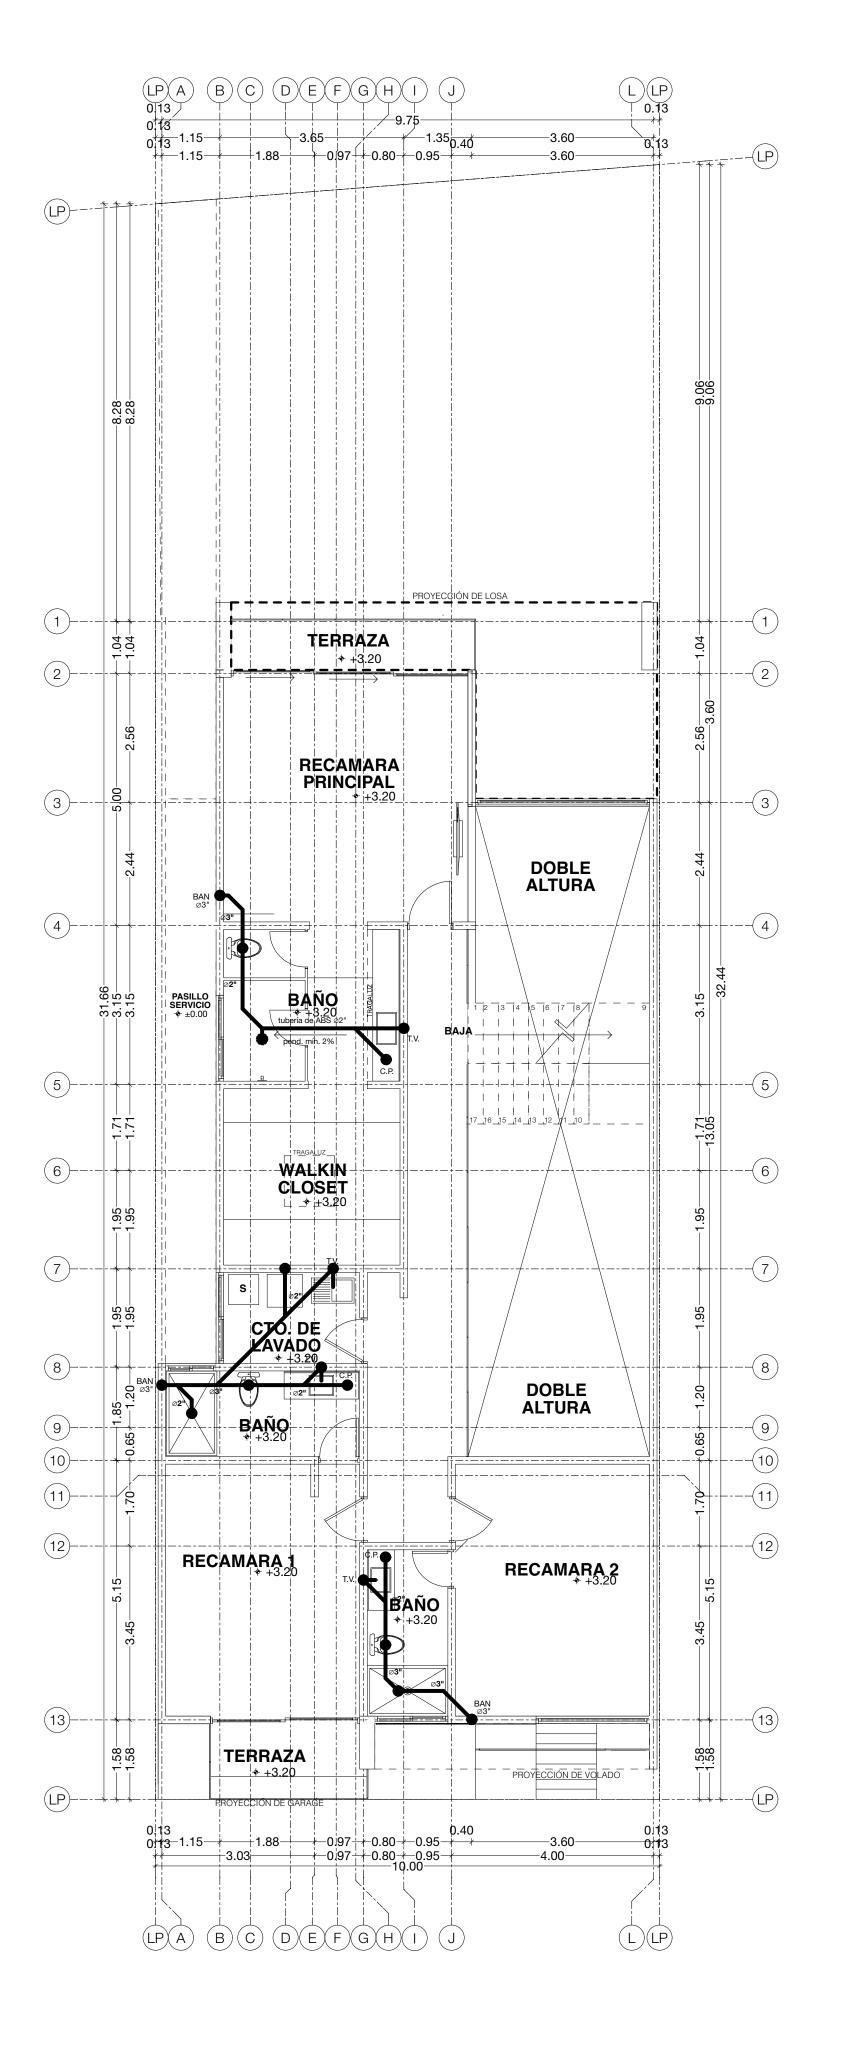

planta instalación sanitaria primer nivel

planta instalación sanitaria Segundo nivel



Proyecto: **Arq. Christian Ocampo Villegas**

Proyecto Estructural:
Ing. Luis Fernando González Vergara
no. de perito: 2288

Perito responsable de obra: Ing. Luis Fernando González Vergara no. de perito: 2288

Dibujo: **Arq. Daniela Unibe Gutierrez y** Arq. Lizbeth Alvarez Acosta

Casa Habitación

propietario: Grupo Inmobiliario Niza S.A. de C.V.

área lote: **320.492 m2** sup. construida: **290 m2**

manzana: **370**

lote: **5A**

Instalación sanitaria primer y segundo nivel

fecha: **Octubre 2016**

escala: **1:75**

acotación: **metros**


tamaño: **90 x 60 cms**

notas:

·ESTE PLANO DEBERÁ VERIFICARSE CON LOS CUALQUIER DISCREPANCIA DEBERÁ DE CONSULTARSE CON LA DIRECCIÓN DE OBRA

·LOS ACABADOS SEÑALADOS EN ESTE PLANO DEBERÁN EJECUTARSE CON LAS ESPECIFICACIONES INDICADAS.

·EL CONTRATISTA DEBERÁ RATIFICAR EN SITIO ANTES DE EJECUTAR CUALQUIER TRABAJO, CORROBORANDO CUALQUIER DIFERENCIA QUE HUBIESE, ASÍ COMO LA INTERPRETACIÓN QUE DE EL PROPIO CONTRATISTA AL PLANO.

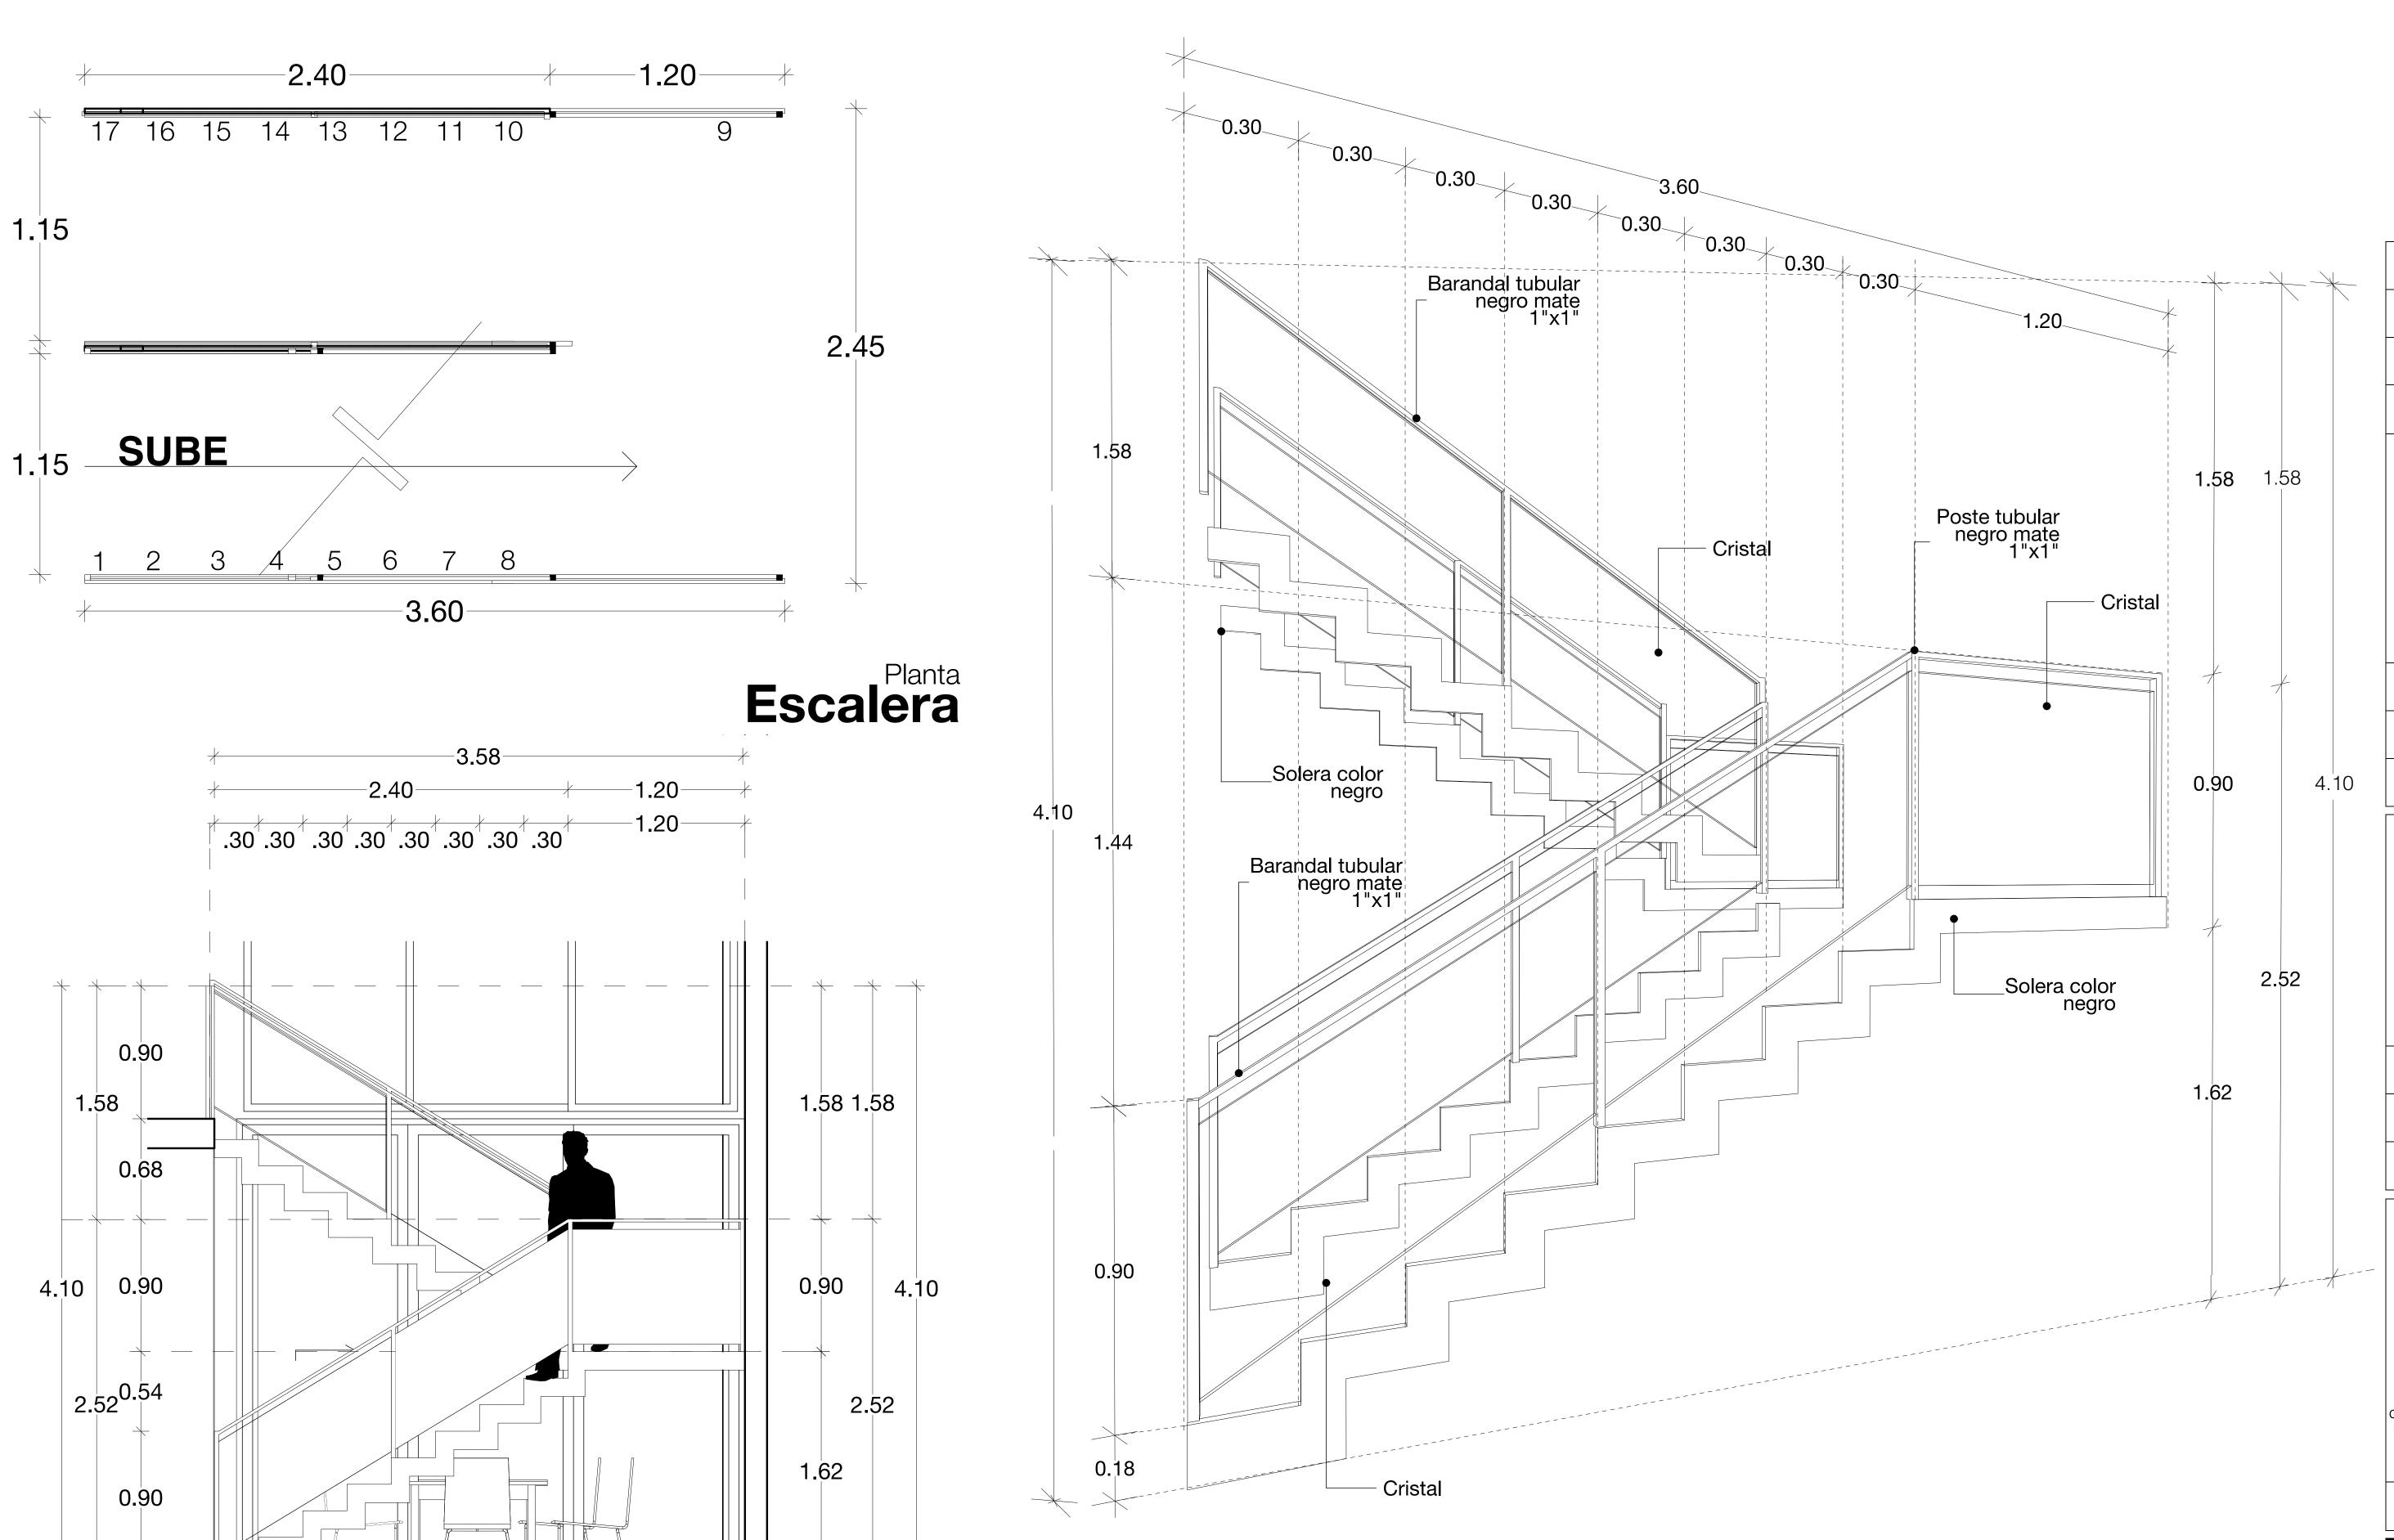

Isometrico Escalera okampostudio

okampostudio

Proyecto:
Arq. Christian Ocampo Villegas

Proyecto Estructural:
Ing. Luis Fernando González Vergara
no. de perito: 2288

Perito responsable de obra:

Perito responsable de obra:
Ing. Luis Fernando González Vergara
no. de perito: 2288

Dibujo: Arq. Daniela Unibe Gutierrez y Arq. Lizbeth Alvarez Acosta

Casa Habitación

propietario: **Grupo Inmobiliario Niza S.A. de C.V.**

área lote: sup. construida: 290 m2

lote: **5A**

plano:

Detalle de **escalera**

> fecha: **Octubre 2016**

escala: acotación: **S/E** metros

tamaño: **90 x 60 cms**

notas:

·ESTE PLANO DEBERÁ VERIFICARSE CON LOS CORRESPONSABLES DE INGENIERÍAS, CUALQUIER DISCREPANCIA DEBERÁ DE CONSULTARSE CON LA DIRECCIÓN DE OBRA.

·LOS ACABADOS SEÑALADOS EN ESTE PLANO DEBERÁN EJECUTARSE CON LAS ESPECIFICACIONES INDICADAS.

·EL CONTRATISTA DEBERÁ RATIFICAR EN SITIO ANTES DE EJECUTAR CUALQUIER TRABAJO, CORROBORANDO CUALQUIER DIFERENCIA QUE HUBIESE, ASÍ COMO LA INTERPRETACIÓN QUE DE EL PROPIO CONTRATISTA AL PLANO.

Este plano no es valido sin las firmas correspondientes

Arg. 13

Alzado Escalera